


平面図 S=1:250

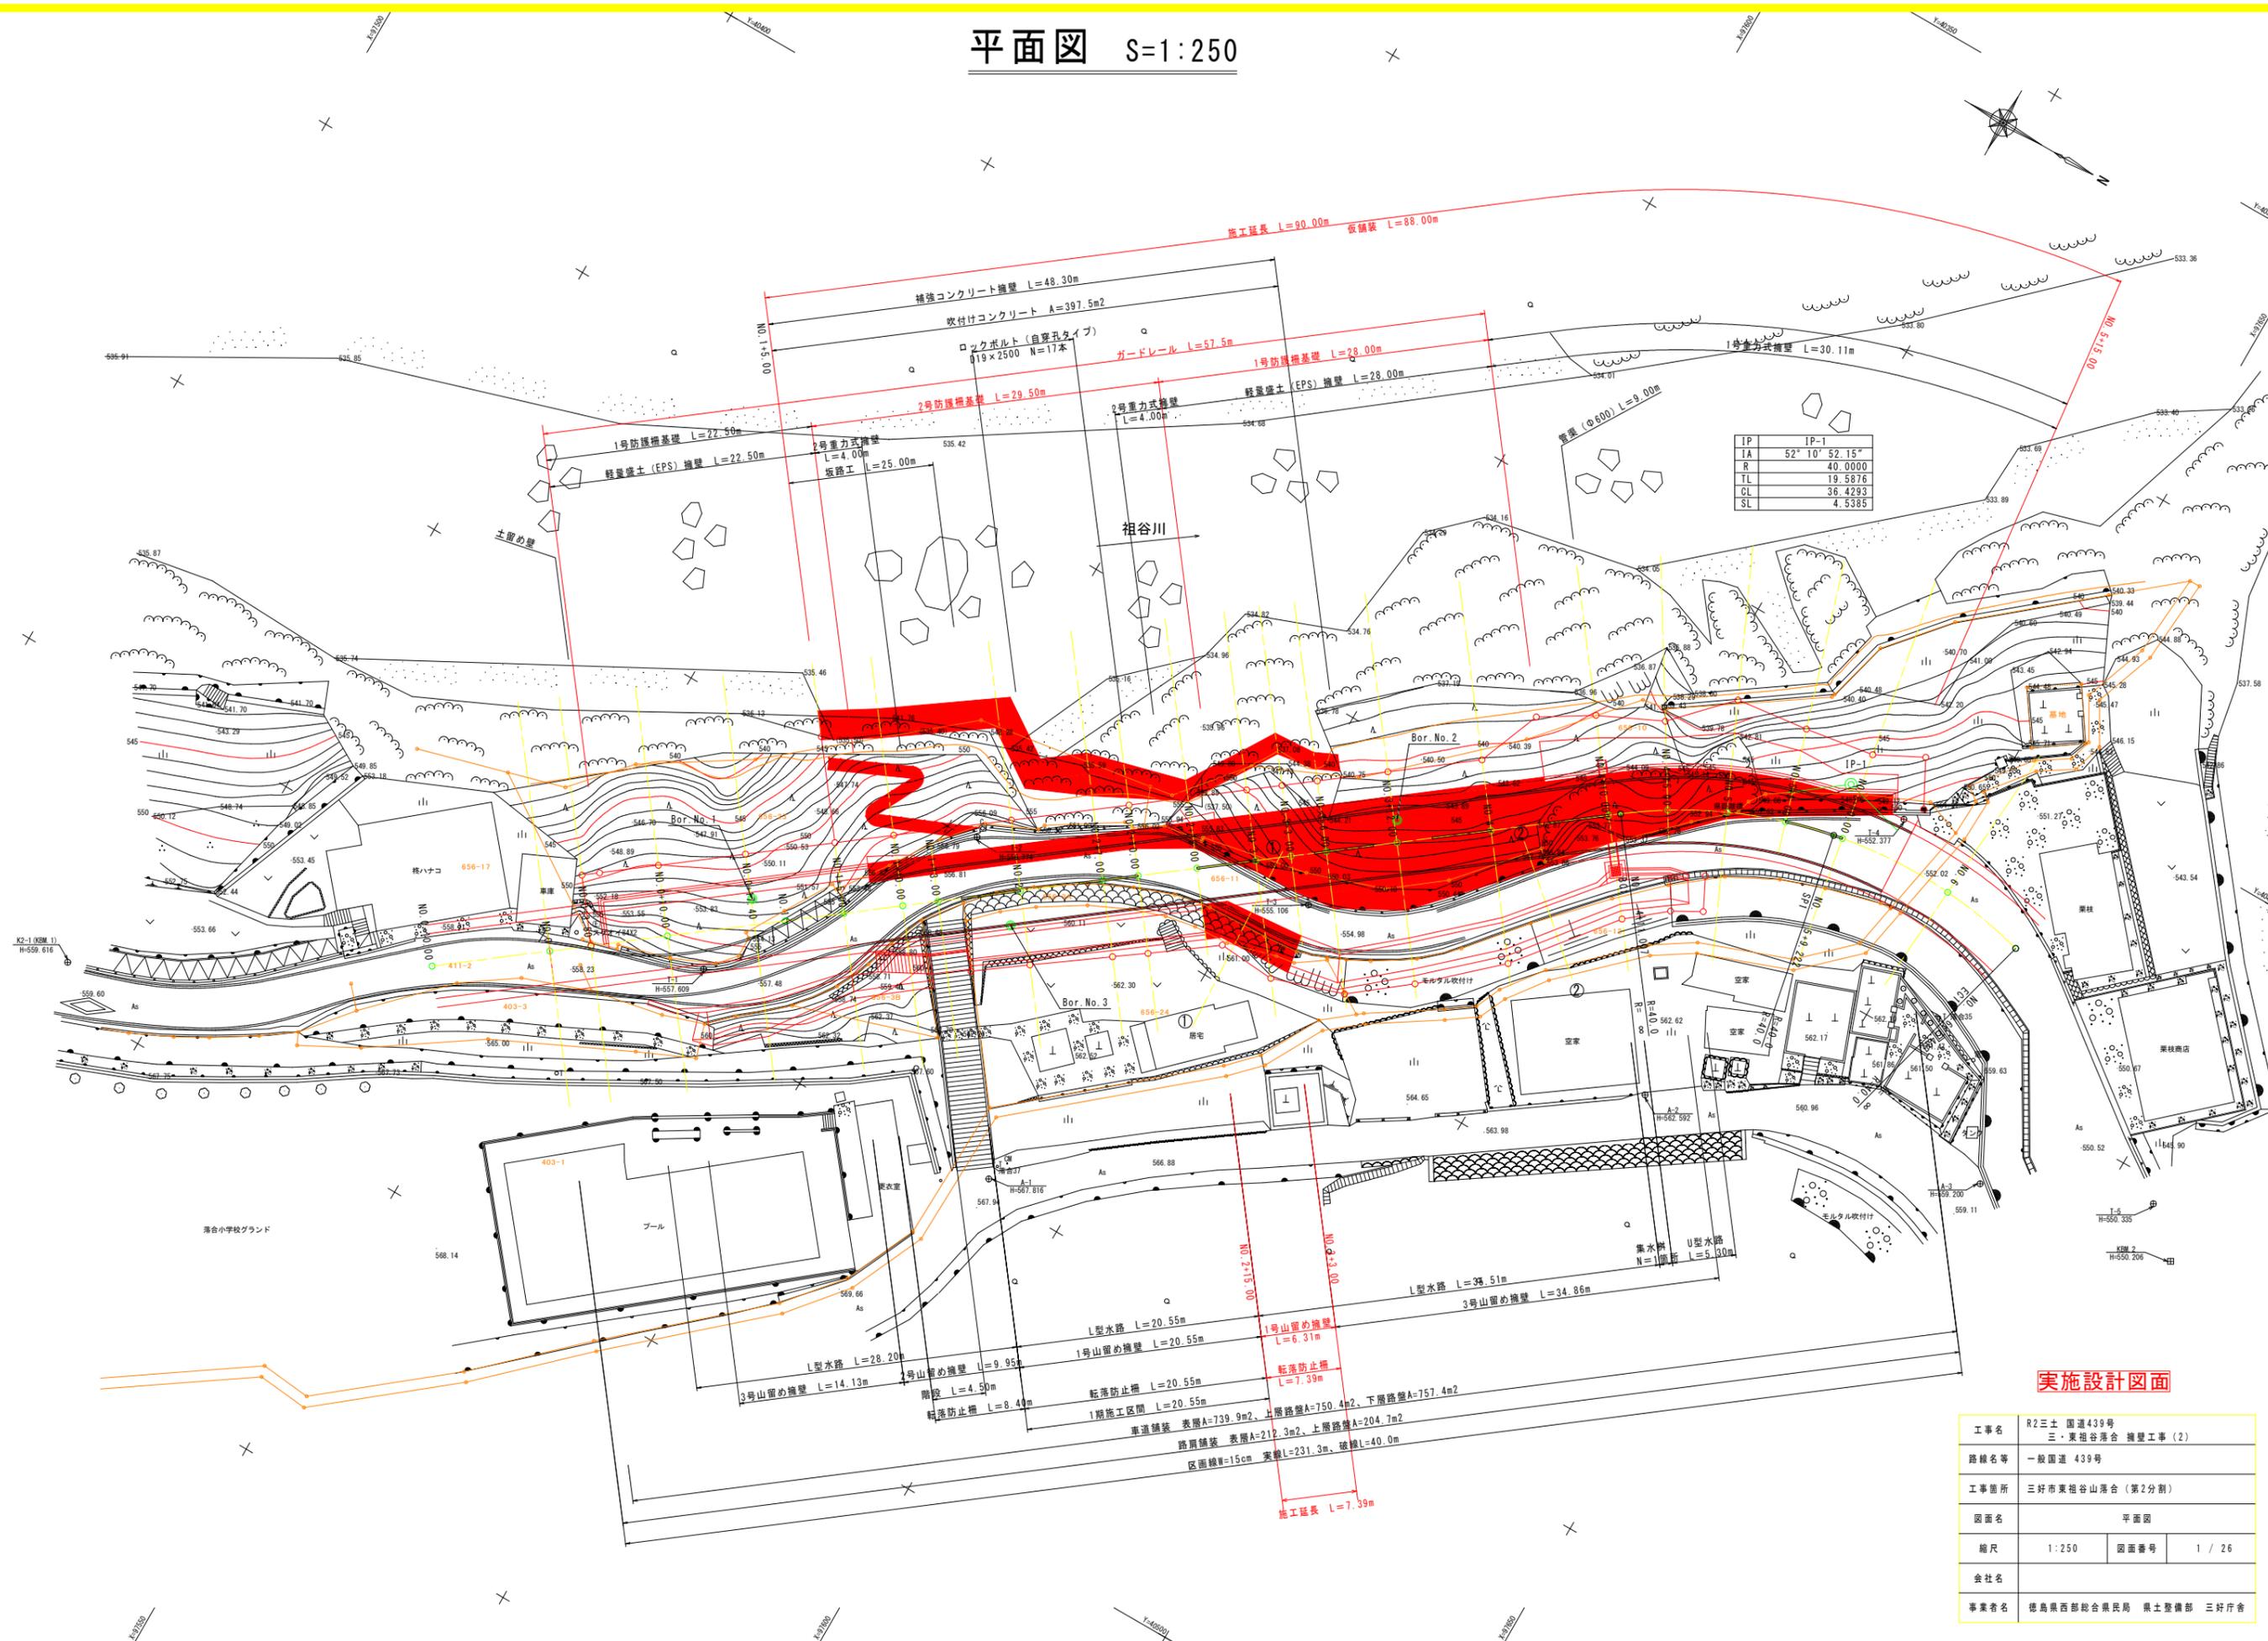

IP	IP-1
IA	52° 10' 52.15"
R	40.0000
TL	19.5876
CL	36.4293
SL	4.5385


実施設計図面

工事名	R2土 国道439号 三・東祖谷合 擁壁工事 (2)
路線名等	一般国道 439号
工事箇所	三好市東祖谷山合 (第2分割)
図面名	平面図
縮尺	1:250 図面番号 1 / 26
会社名	
事業者名	徳島県西部総合農政局 農土整備部 三好庁舎

縦断図

H=1:250
V=1:100

施工延長 L=90.00m

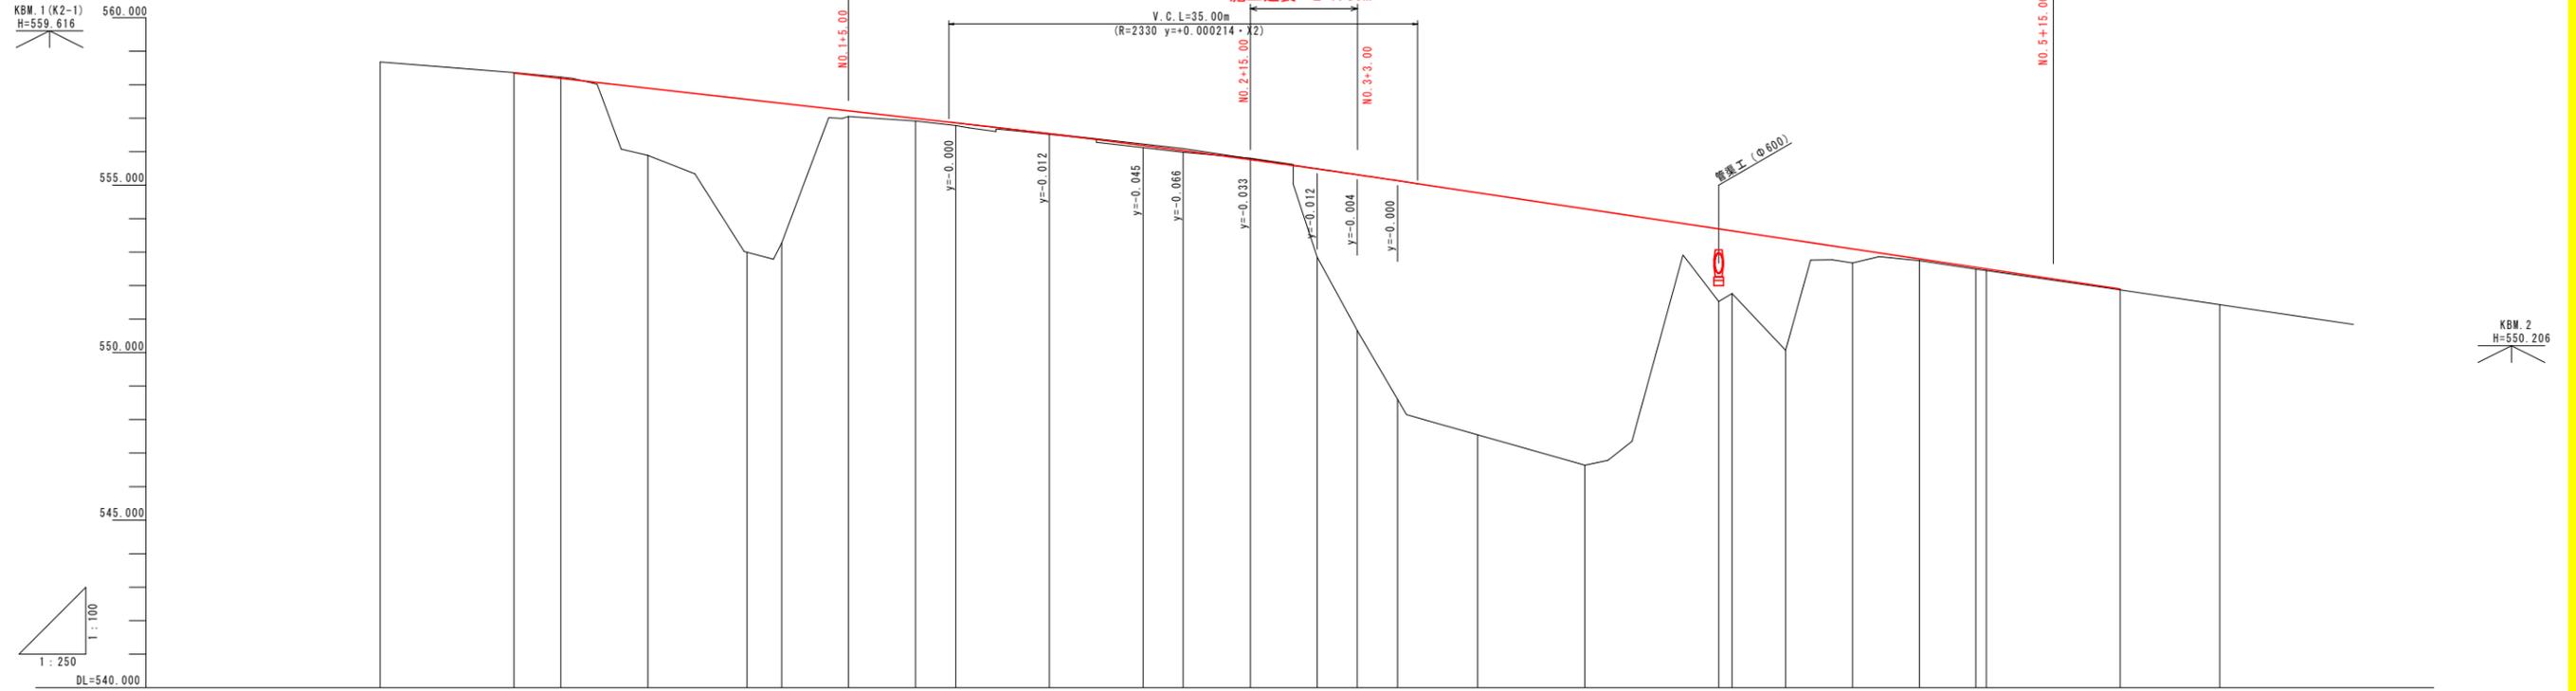

勾配	i=3.14%		i=4.500% L=50.000m		i=6.000% L=70.000m		i=5.94%	
計画高	558.881	558.881	558.350	558.350	558.350	558.350	558.350	558.350
地盤高	558.881	558.881	558.367	558.367	558.367	558.367	558.367	558.367
切土高		0.017	0.043	0.043	0.043	0.043	0.043	0.043
盛土高			2.009	4.627	4.179	0.171	0.084	0.079
追加距離	-10.000	0.000	3.500	10.000	17.400	20.000	25.000	30.000
単距離	0.000	10.000	3.500	6.500	7.400	2.600	5.000	5.000
測点番号	BP	NO. 0	NO. 0+3.50	NO. 0+10.00	NO. 0+17.40	NO. 1	NO. 1+5.00	NO. 1+10.00
平面線形	IP. 1 IA=52-10-53.07R=40.000 TL=19.588 CL=36.429 SL=4.539							
片勾配	i=1/44 (現地合わせ)				i=1/95 -1.50% (現地合わせ)			
幅	10000				10000			


実施設計図面

工事名	R2三土 国道439号 三・東祖谷混合 擁壁工事(2)		
路線名等	一般国道 439号		
工事箇所	三好市東祖谷山湧谷 (第2分割)		
図面名	縦断図		
縮尺	H=1:250 V=1:100	図面番号	2 / 26
会社名			
事業者名	徳島県西部総合農政局 農土整備部 三好庁舎		

標準断面図

S=1:60

NO. 1+10.00

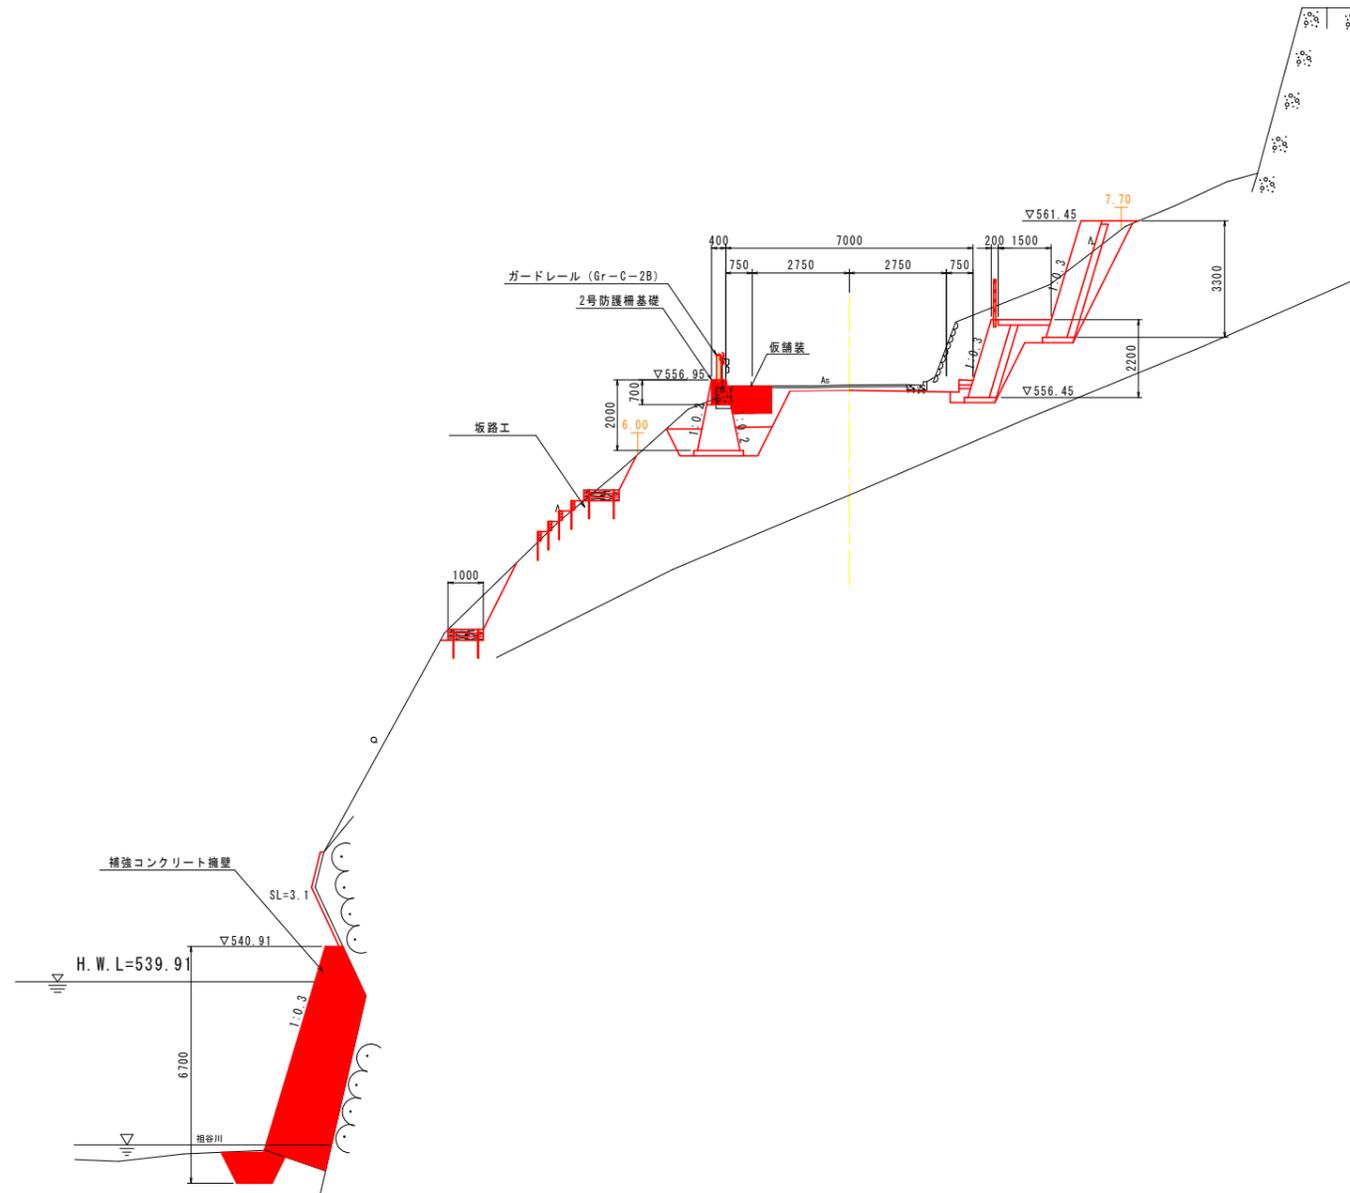

実施設計図面

工事名	R2三土 国道439号 三・東祖谷混合 擁壁工事(2)		
路線名等	一般国道 439号		
工事箇所	三好市東祖谷山混合 (第2分割)		
図面名	標準断面図 (2/4)		
縮尺	1:60	図面番号	3 / 26
会社名			
事業者名	徳島県西部総合県民局 県土整備部 三好庁舎		




横断図 (8/16)

S=1:100

※ 横断位置は平面図を参照。

NO. 2+10.00
GH=555.990
FH=556.034

NO. 2+15.00
GH=555.809
FH=555.767

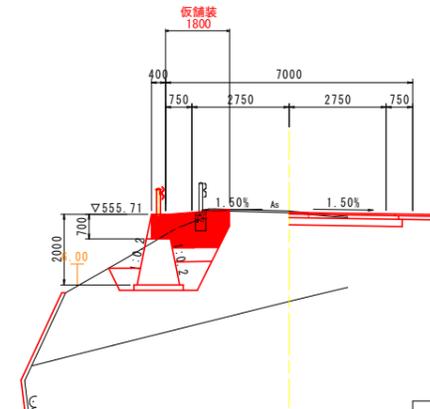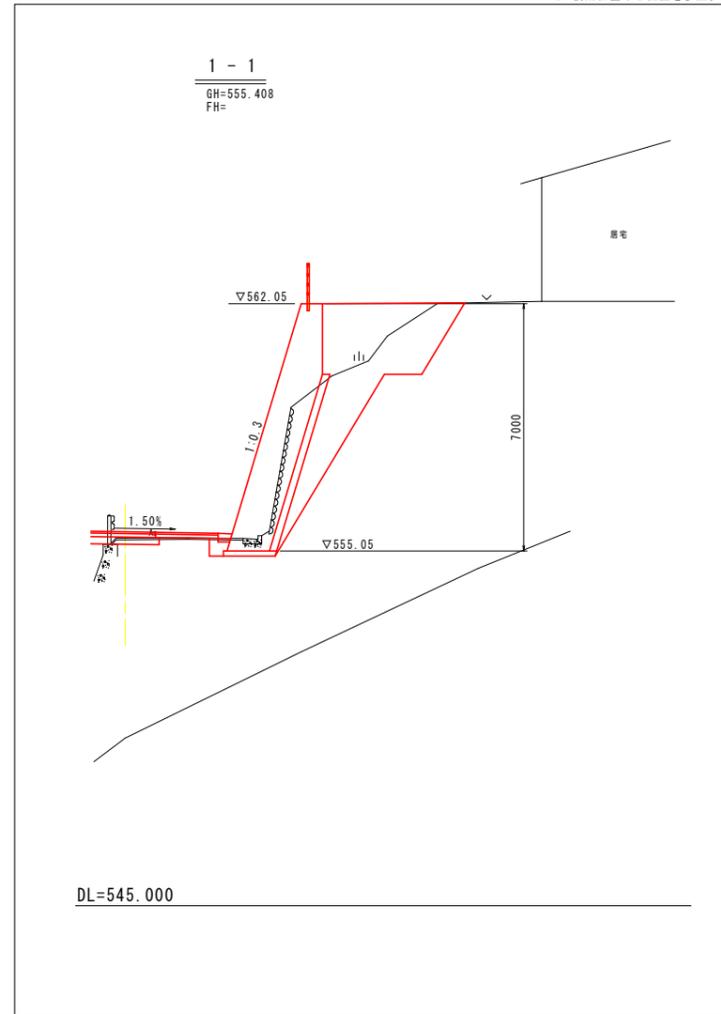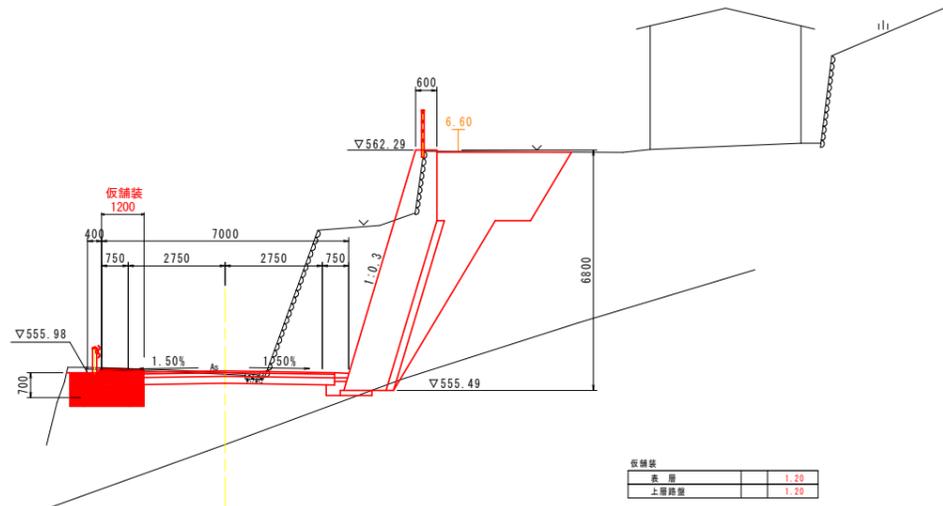

名称	左側	右側
路床	B \geq 4.0	
路床	2.5 \leq B<4.0	0.5
路床	B<2.5	
路体	B \geq 4.0	
路体	2.5 \leq B<4.0	
路体	B<2.5	
土工	片切	土砂 (26.0)
土工	オープンカット	土砂 2.3
土工	法面整形(切土)	土砂
土工	法面整形(盛土)	土砂
土工	床掘	土砂 1.3 (1.4)
土工	床掘	土砂 (0.1)
土工	基礎整正	土砂 1.3 (0.9)
土工	基礎整正	土砂
土工	コンクリート	
土工	埋戻	B \geq 4.0 (8.1)
土工	埋戻	1.5B \geq 4.0 (1.9)
土工	埋戻	B \geq 1.0 0.3 (5.0)
土工	表石積み	観地養生品 (5.0)
土工	型枠	背面
土工	型枠	前面
土工	縦筋埋設	前面
土工	縦筋埋設	後面
土工	基礎砕石	RC-40 1.3 (0.9)
土工	舗装表層	6.60
土工	舗装表層	6.60
土工	舗装下層路盤	6.60
土工	舗装表層	
土工	舗装上層路盤	
土工	コンクリート取壊し	(0.06)
土工	舗装取壊し	7.0
土工	石積み取壊し	(6.0)

名称	左側	右側
路床	B \geq 4.0	
路床	2.5 \leq B<4.0	1.1
路床	B<2.5	
路体	B \geq 4.0	
路体	2.5 \leq B<4.0	
路体	B<2.5	0.6
土工	片切	土砂
土工	オープンカット	土砂
土工	法面整形(切土)	土砂
土工	法面整形(盛土)	土砂
土工	床掘	土砂 4.1
土工	床掘	土砂 (0.1)
土工	基礎整正	土砂 1.4
土工	基礎整正	土砂
土工	コンクリート	
土工	埋戻	B \geq 4.0 0.4
土工	埋戻	1.5B \geq 4.0 1.22
土工	埋戻	B \geq 1.0 1.3
土工	表石積み	背面 1.3
土工	表石積み	前面 1.3
土工	基礎砕石	RC-40 2.0
土工	舗装表層	
土工	舗装表層	
土工	舗装下層路盤	
土工	舗装表層	
土工	舗装上層路盤	
土工	コンクリート取壊し	0.16
土工	舗装取壊し	
土工	石積み取壊し	

材料	数量
コンクリート	4.99
型枠	3.6
縦筋埋設	3.6
床掘	土砂 0.6
埋戻	0
基礎整正	土砂 0.5
吹付コンクリート	13.8

実施設計図面

DL=530.000

DL=530.000


NO. 2+10.00~NO. 2+15.00

工事名	R2三土 国道439号 三・東祖谷混合 橋梁工事(2)		
路線名等	一般国道 439号		
工事箇所	三好市東祖谷山混合 (第2分割)		
図面名	横断図 (8/16)		
縮尺	1:100	図面番号	8 / 26
会社名			
事業者名	徳島県西部総合県民局 県土整備部 三好庁舎		

横断図 (9/16)

S=1:100

NO. 2+17.00
GH=558.18
FH=555.656

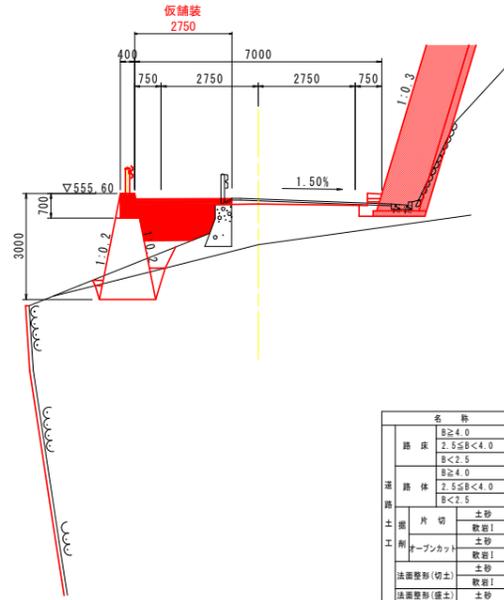


名称	左側	右側
路床	B \geq 4.0	
	2.5 \leq B<4.0	
	B<2.5	1.8
路体	B \geq 4.0	
	2.5 \leq B<4.0	
	B<2.5	0.6
土工	片切	土砂
	敷設!	0.7
	オープンカット	土砂
	敷設!	
	法面整形(切土)	土砂
	敷設!	
	法面整形(盛土)	土砂
	敷設!	
床	土砂	0.7
	敷設!	1.1
作	土砂	1.5
	敷設!	
業	コンクリート	1.6
	敷設!	
築	コンクリート	0.24
	敷設!	
工	B \geq 4.0	
	1.5 \leq B<4.0	
	B \geq 4.0	0.1
	B \geq 1.0	
工	コンクリート	
	前面	1.9
	背面	1.4
林	管線付足場	前面
	背面	
基	礎石	RC-40
	RC-40	0.6
	RC-40	1.5
路	床	6.60
	上層路盤	6.60
	下層路盤	6.60
取	合	
	コンクリート取壊し	0.09
	舗装取壊し	4.5
	石積み取壊し	2.0

名称	厚
表層	2.75
上層路盤	2.75

1.4 0.2

NO. 2+17.00
GH=558.18
FH=555.656

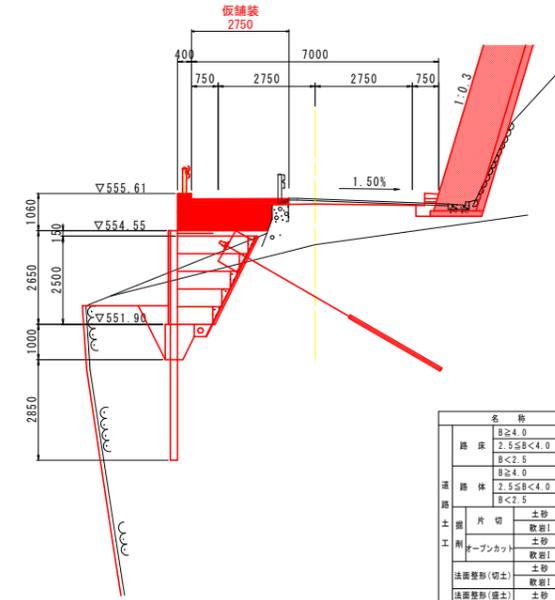

名称	左側	右側
路床	B \geq 4.0	
	2.5 \leq B<4.0	
	B<2.5	1.5
路体	B \geq 4.0	
	2.5 \leq B<4.0	
	B<2.5	0.6
土工	片切	土砂
	敷設!	0.7
	オープンカット	土砂
	敷設!	
	法面整形(切土)	土砂
	敷設!	
	法面整形(盛土)	土砂
	敷設!	
床	土砂	1.2
	敷設!	4.9
作	土砂	1.5
	敷設!	
業	コンクリート	0.5
	敷設!	
築	コンクリート	0.63
	敷設!	
工	B \geq 4.0	
	1.5 \leq B<4.0	
	B \geq 4.0	0.1
	B \geq 1.0	
工	コンクリート	
	前面	1.9
	背面	1.4
林	管線付足場	前面
	背面	
基	礎石	RC-40
	RC-40	0.6
	RC-40	1.5
路	床	6.60
	上層路盤	6.60
	下層路盤	6.60
取	合	
	コンクリート取壊し	0.09
	舗装取壊し	4.5
	石積み取壊し	2.0

名称	厚
表層	2.75
上層路盤	2.75

1.4 0.1

DL=530.000

※ 地形線はペーロケによるものである。

DL=530.000

※ 地形線はペーロケによるものである。

実施設計図面

NO. 2+17.00

工事名	R2三土 国道439号 三・東祖谷混合 橋梁工事(2)		
路線名等	一般国道 439号		
工事箇所	三好市東祖谷山落合(第2分割)		
図面名	横断図(9/16)		
縮尺	1:100	図面番号	9 / 26
会社名			
事業者名	徳島県西部総合県民局 県土整備部 三好庁舎		

横断図 (10/16)


S=1:100

NO. 3

GH=552.847
FH=555.488

NO. 3+3.00


GH=550.666
FH=555.316

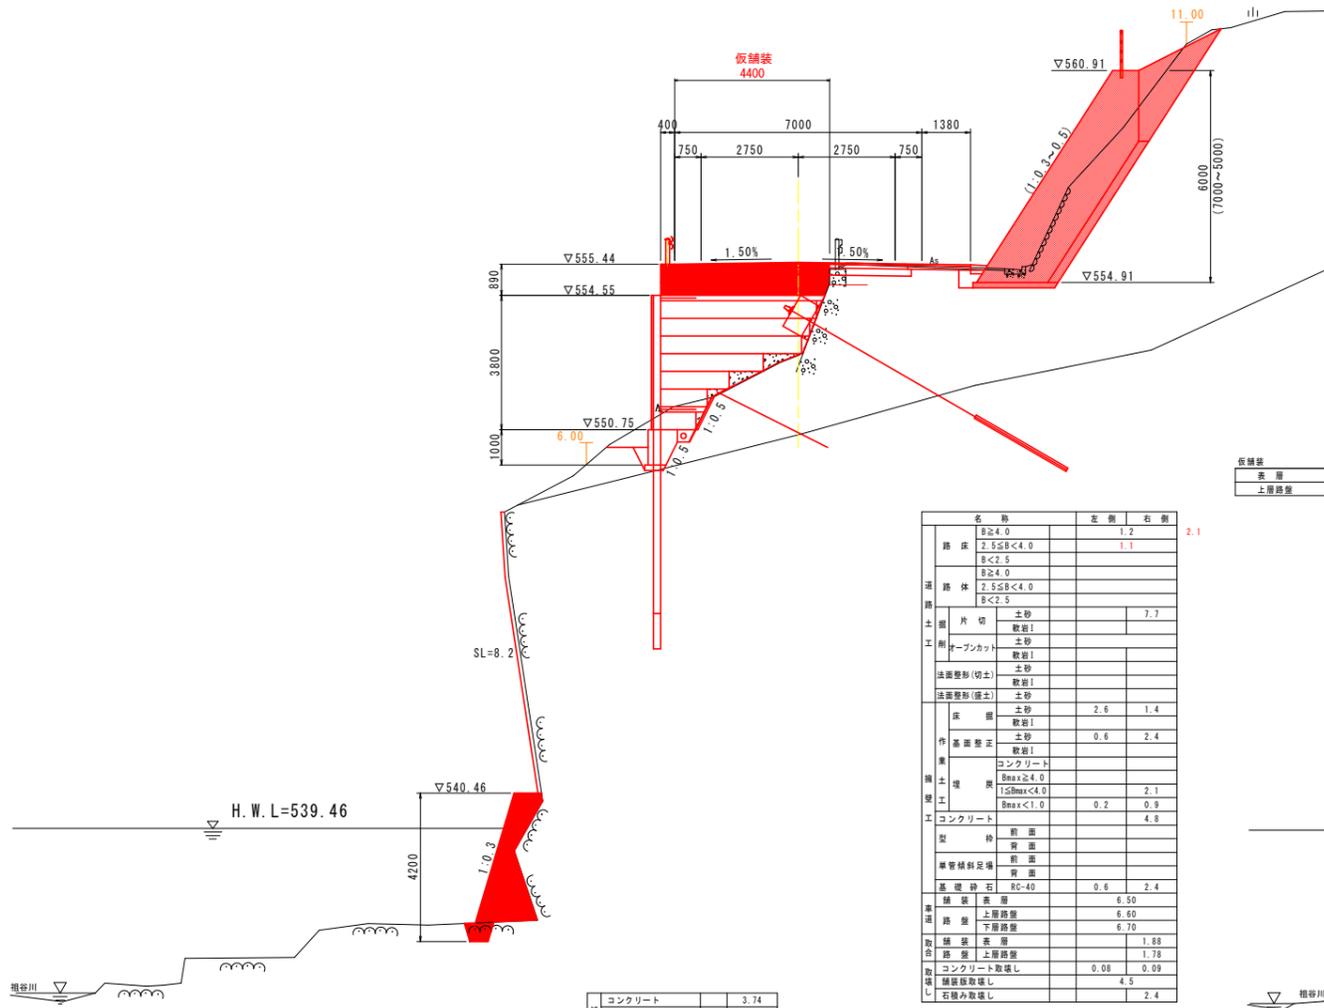

仮舗装	
表層	4.40
上層路盤	4.40

名称	左側	右側
舗床 B \geq 4.0		1.2
舗床 2.5 \leq B<4.0		1.1
舗床 B<2.5		
舗体 B \geq 4.0		
舗体 2.5 \leq B<4.0		
舗体 B<2.5		
土質 片切	土砂	7.7
工形 削り面	土砂	
法面整形(切土)	軟弱土	
法面整形(盛土)	土砂	
床層	土砂 2.6	1.4
軟弱土	軟弱土	
作業整正	土砂 0.6	2.4
埋戻	コンクリート	
埋戻 B \geq 4.0		
埋戻 1.5 \leq B<4.0		2.1
埋戻 B \leq 1.0		0.9
コンクリート		4.8
型枠	前面	
型枠	側面	
型枠	後面	
型枠	底面	
型枠	上面	
基礎砕石 RC-40	0.6	2.4
舗装表層		6.50
表層		6.60
下層路盤		6.70
取捨表層		1.88
取捨表層		1.78
コンクリート取壊し	0.08	0.09
舗装取壊し		4.5
石積み取壊し		2.4

コンクリート	3.74
型枠	3.9
型枠	3.9
型枠	3.9
床層 土砂	0.4
埋戻	0
埋戻	0
高層整正 土砂	0.5
取捨コンクリート	8.2

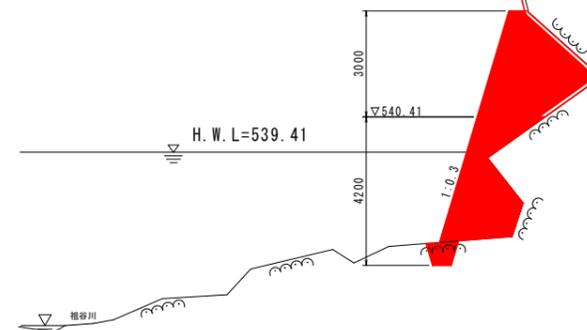

仮舗装	
表層	6.50
上層路盤	6.50

名称	左側	右側
舗床 B \geq 4.0		2.3
舗床 2.5 \leq B<4.0		
舗床 B<2.5		
舗体 B \geq 4.0		
舗体 2.5 \leq B<4.0		
舗体 B<2.5		
土質 片切	土砂	
工形 削り面	土砂	
法面整形(切土)	軟弱土	
法面整形(盛土)	土砂	
床層	土砂 3.6	
軟弱土	軟弱土	15.3
作業整正	土砂	
埋戻	コンクリート	0.5
埋戻 B \geq 4.0		0.08
埋戻 1.5 \leq B<4.0		
埋戻 B \leq 1.0		
コンクリート		
型枠	前面	
型枠	側面	
型枠	後面	
型枠	底面	
型枠	上面	
基礎砕石 RC-40		
舗装表層		
表層		
下層路盤		
取捨表層		
取捨表層		
コンクリート取壊し		
舗装取壊し		
石積み取壊し		

コンクリート	12.01.5.71
型枠	6.9.3.7
型枠	6.9.3.7
型枠	6.9.3.7
床層 土砂	0.5
埋戻	0
埋戻	0
高層整正 土砂	0.5
取捨コンクリート	6.7

実施設計図面

DL=530.000

DL=530.000

NO. 3~NO. 3+3.00


工事名	R2三土 国道439号 三・東祖谷混合 機壁工事(2)
路線名等	一般国道 439号
工事箇所	三好市東祖谷山混合(第2分割)
図面名	横断図(10/16)
縮尺	1:100
図面番号	10 / 26
会社名	
事業者名	徳島県西部総合県民局 県土整備部 三好庁舎

横断図 (11/16)

S=1:100

NO. 3+6.00

GH=547.86
FH=555.140

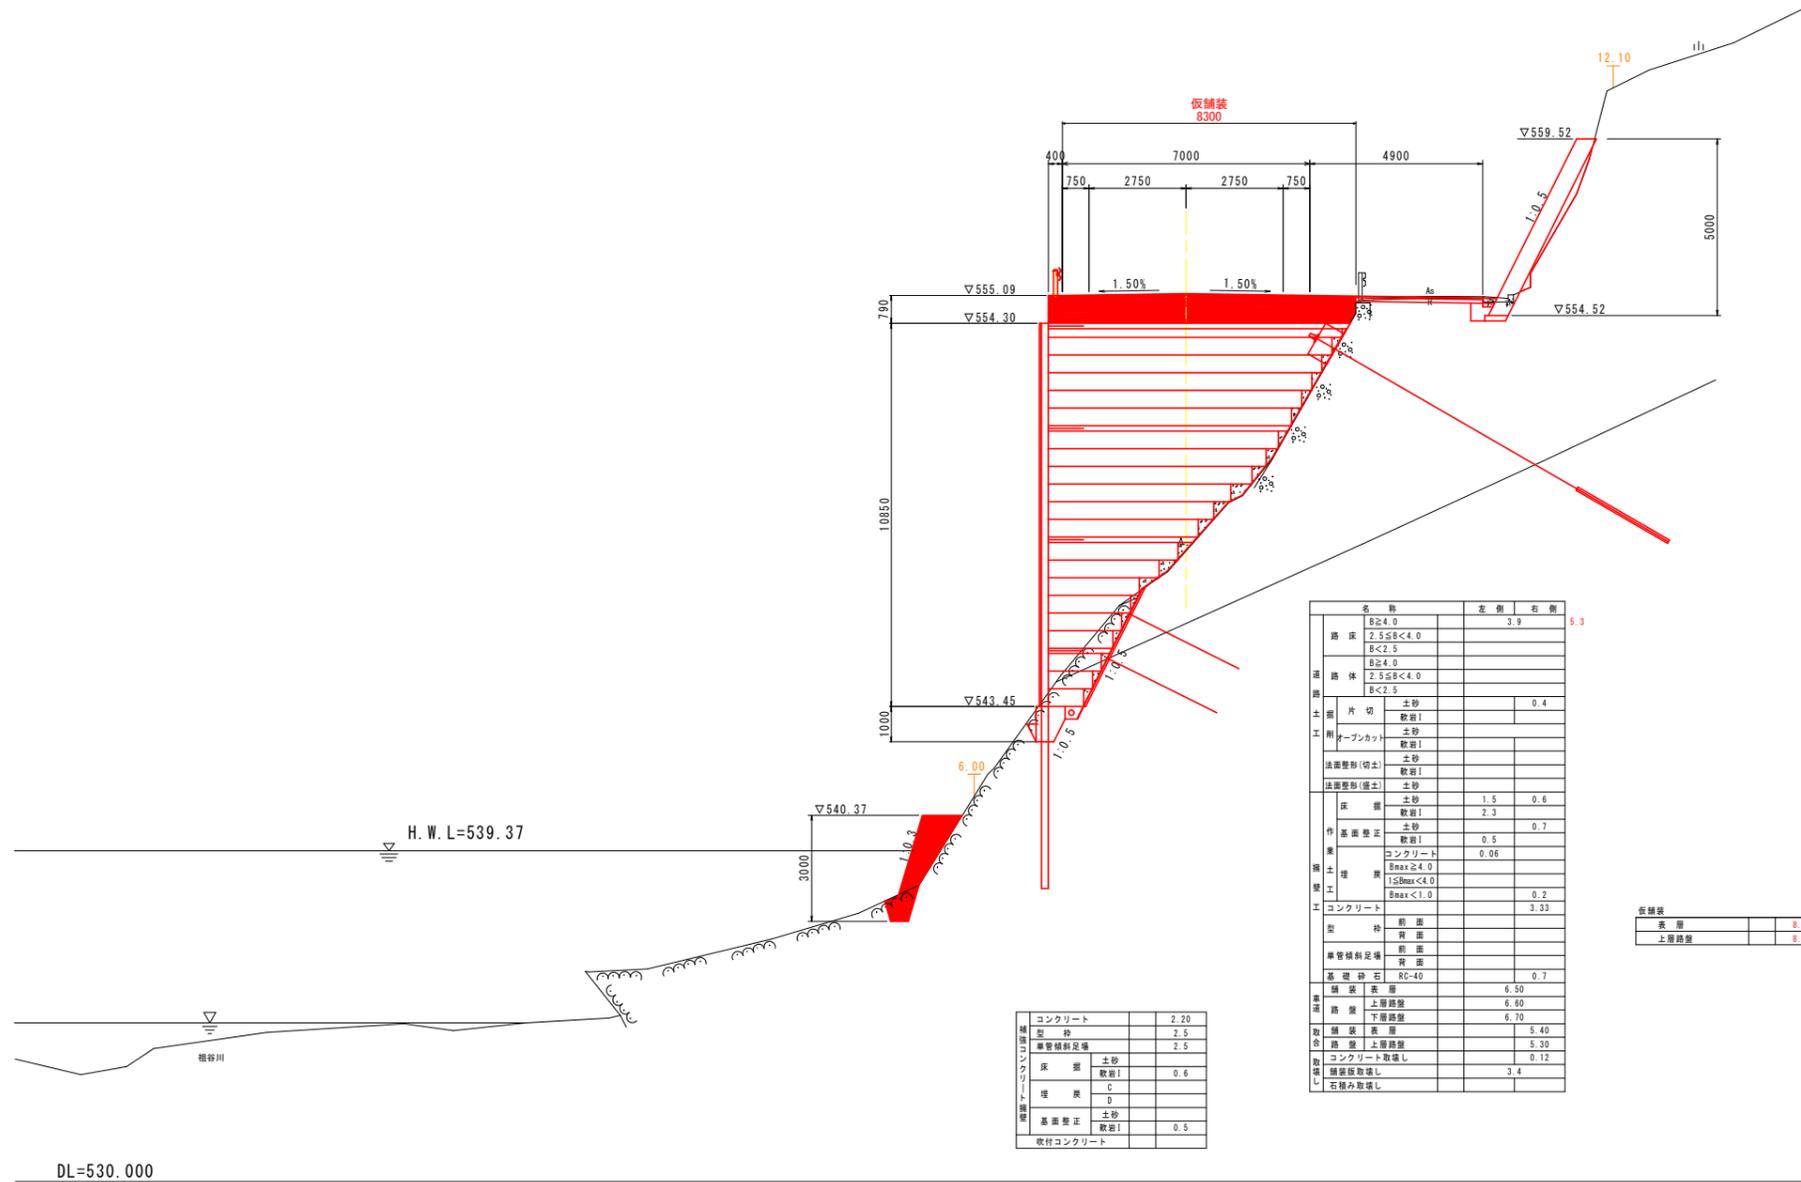

DL=530.000

実施設計図面

NO. 3+6.00


工事名	R2三土 国道439号 三・東祖谷混合 擁壁工事(2)		
路線名等	一般国道 439号		
工事箇所	三好市東祖谷山落合(第2分割)		
図面名	横断図(11/16)		
縮尺	1:100	図面番号	11 / 26
会社名			
事業者名	徳島県西部総合県民局 県土整備部 三好庁舎		

横断図 (16/16)


S=1:100

NO. 5+10.00
GH=552.451
FH=552.500

NO. 6
GH=551.874
FH=551.900

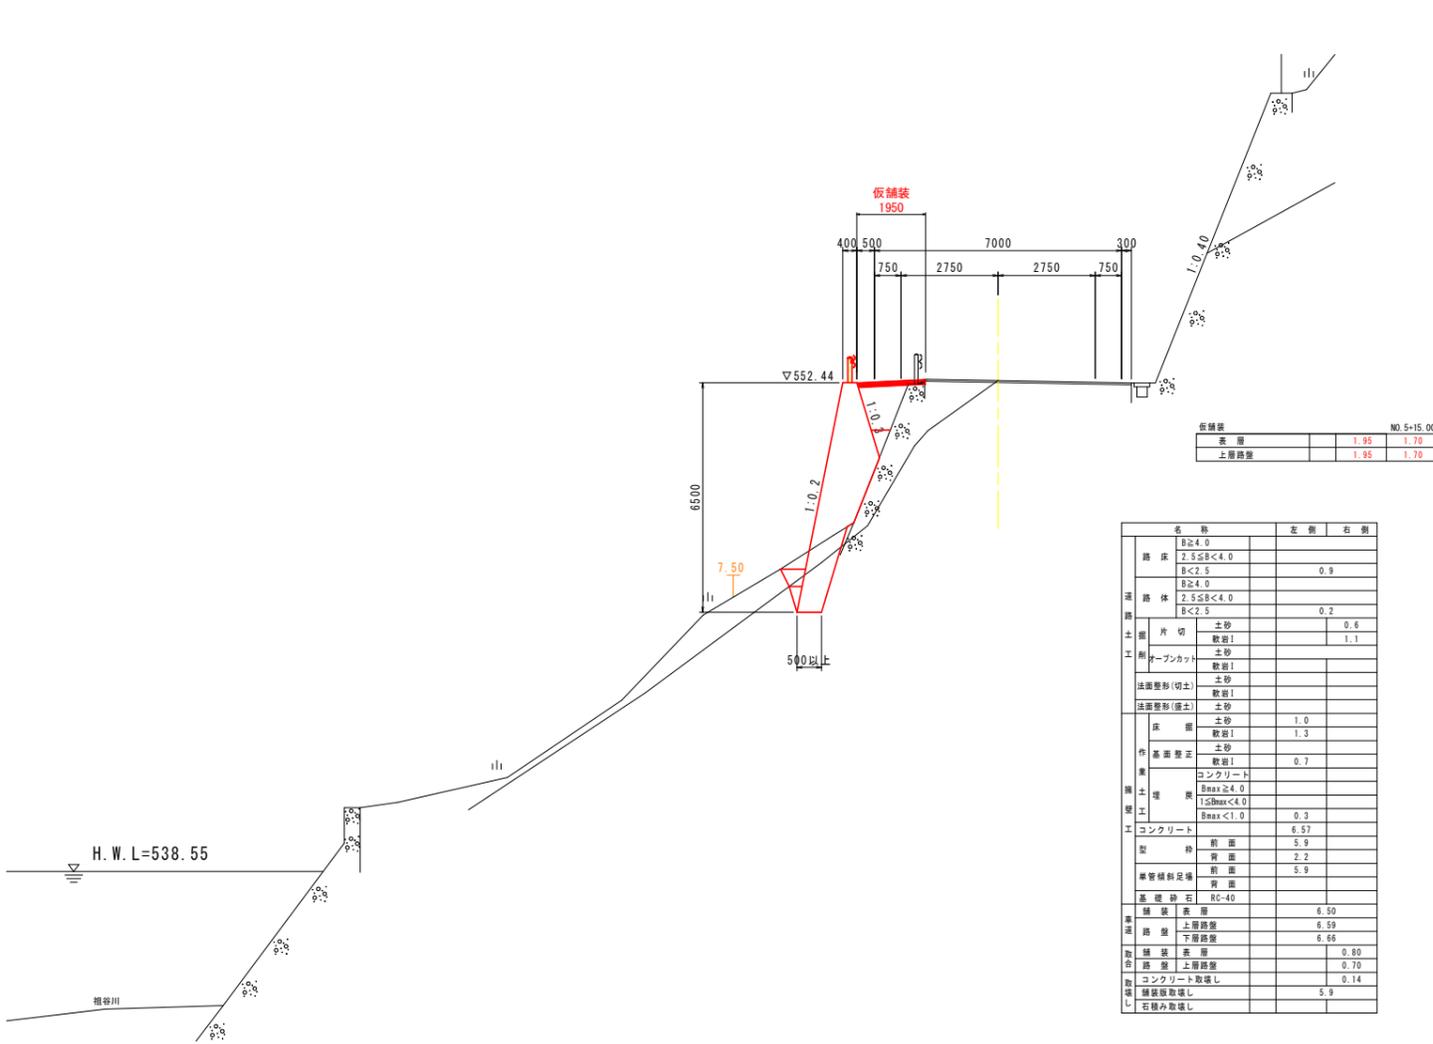

名称	左側	右側
路床	B≥4.0	
2.5≤B<4.0		0.9
B<2.5		
路体	B≥4.0	
2.5≤B<4.0		0.2
B<2.5		
土層		
片切	土砂	0.6
敷設I		1.1
オープンカット	土砂	
敷設I		
法面整形(切土)	土砂	
敷設I		
法面整形(盛土)	土砂	
敷設I		
床	土砂	1.0
敷設I		1.3
作	土砂	
基層整正		0.7
コンクリート		
埋	Bmax<4.0	
戻	1.5Bmax<4.0	
工	Bmax<1.0	0.3
コンクリート		6.57
型	前	5.9
種	背	2.2
溝管埋設足場	前	5.9
背		
基礎砕石	RC-40	
舗		6.50
装		6.59
上層路盤		6.66
下層路盤		
敷		0.80
装		0.70
上層路盤		
コンクリート敷設L		0.14
敷		5.9
装		
右積み敷設L		

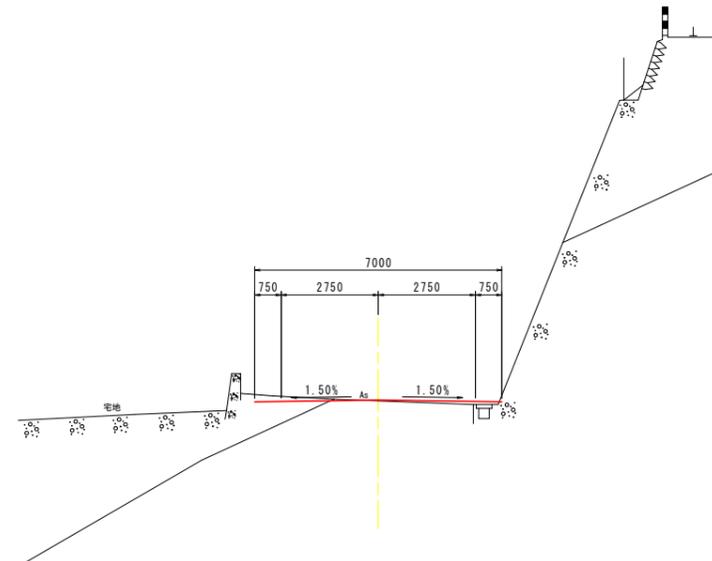

実施設計図面

NO. 5+10.00~NO. 6


工事名	R2三土・国道439号 三・東祖谷混合 機壁工事(2)		
路線名等	一般国道 439号		
工事箇所	三好市東祖谷山落合(第2分割)		
図面名	横断図(16/16)		
縮尺	1:100	図面番号	16 / 26
会社名			
事業者名	徳島県西部総合県民局 県土整備部 三好庁舎		

DL=530.000


DL=530.000

川側岩盤斜面補強詳細図


展開図 S=1:100

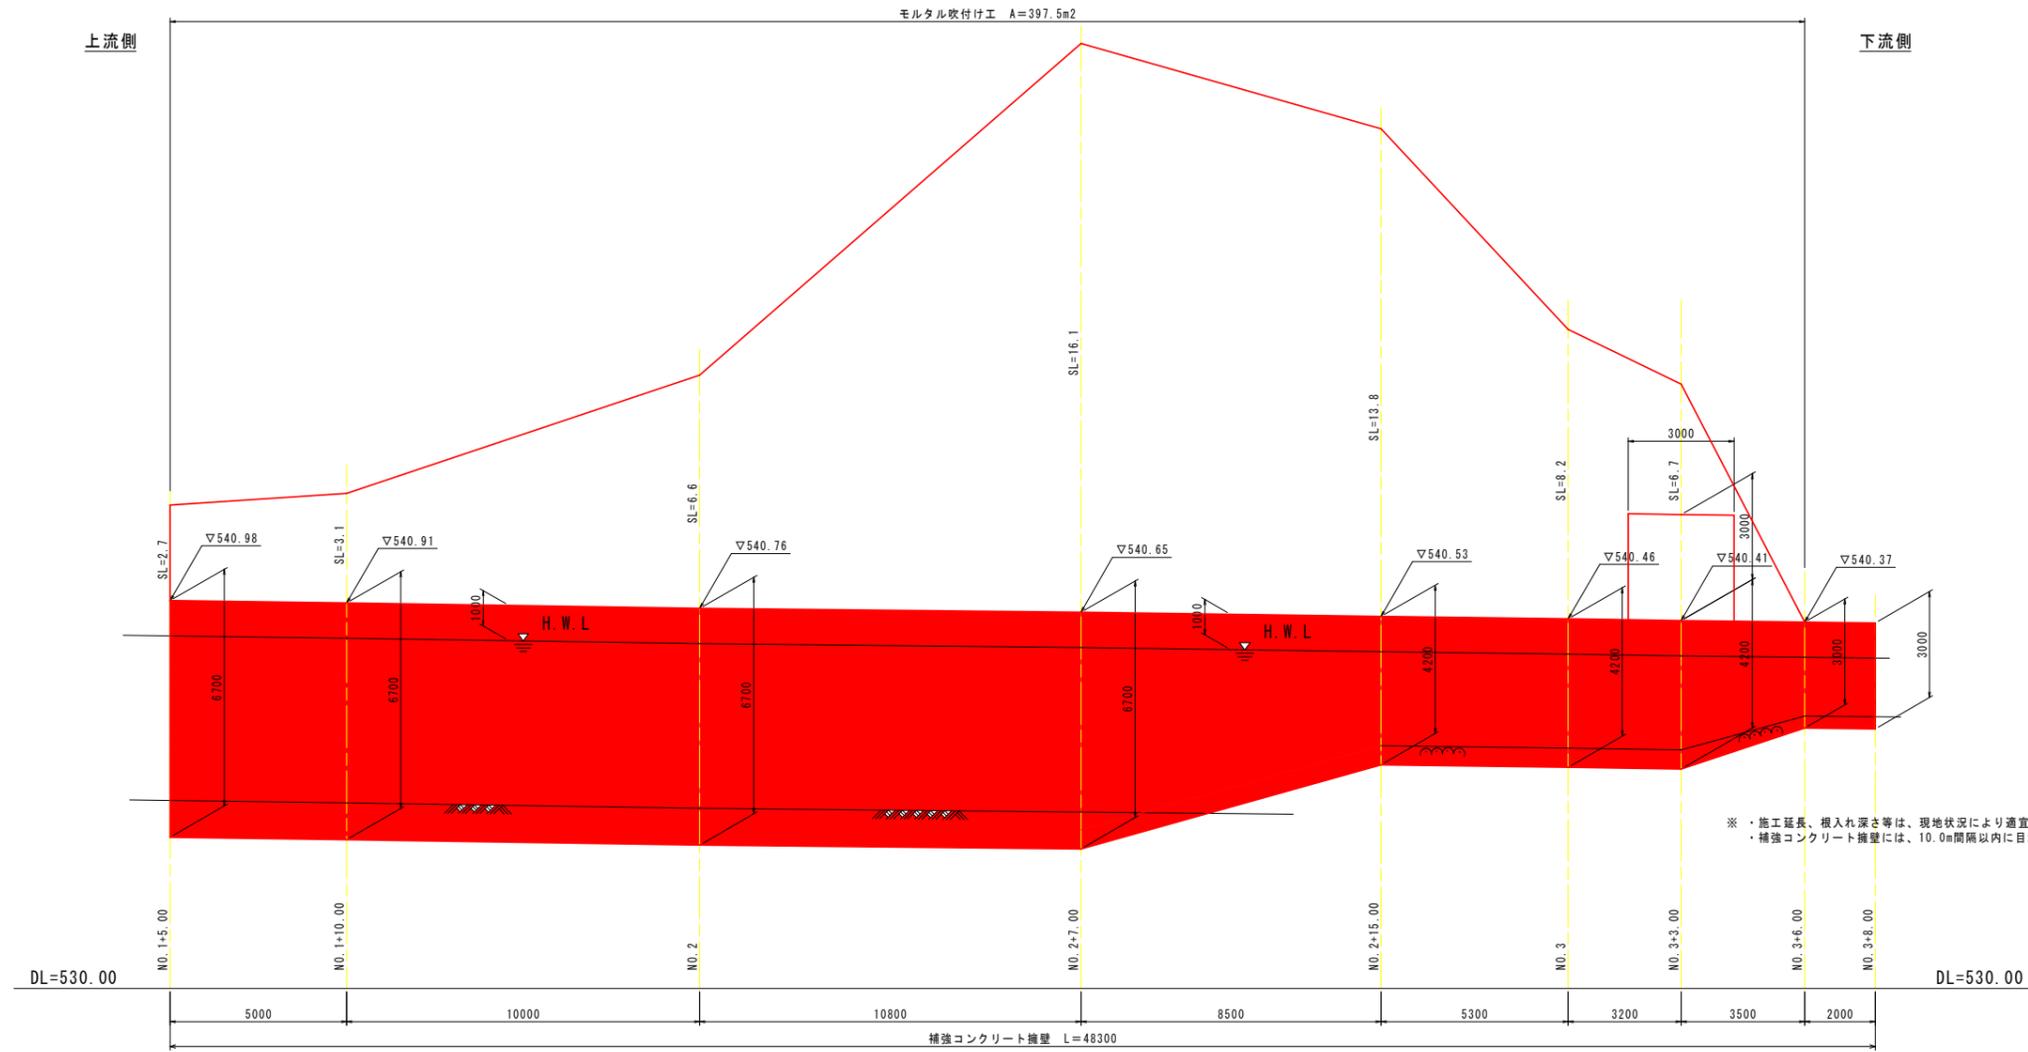

モルタル吹付け工 S=1:10

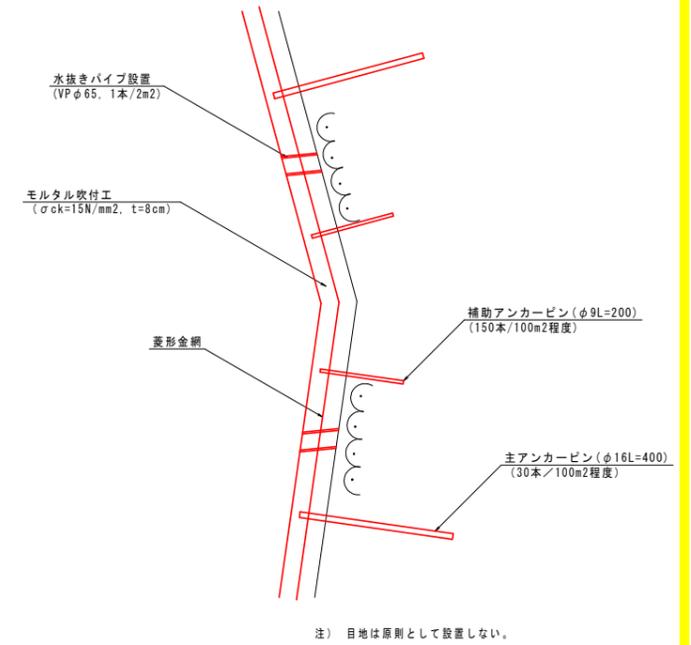

補強コンクリート擁壁 S=1:60

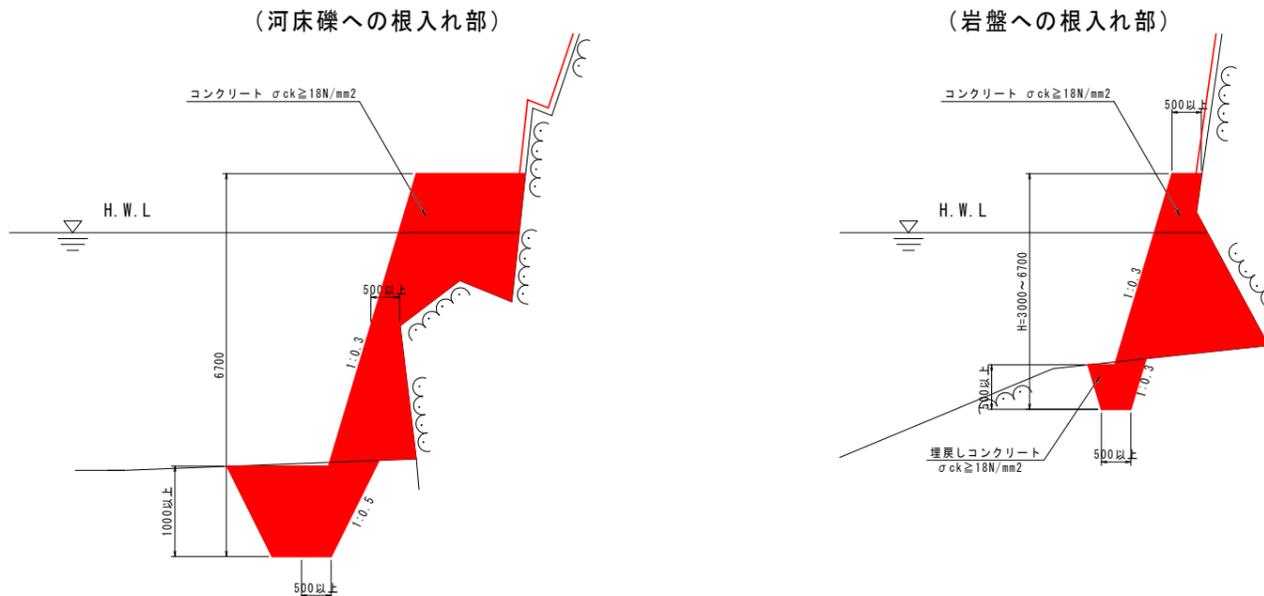


実施設計図面

工事名	R2三土 国道439号 三・東祖谷混合 擁壁工事(2)		
路線名等	一般国道 439号		
工事箇所	三好市東祖谷山湧合 (第2分割)		
図面名	川側岩盤斜面補強詳細図		
縮尺	図示	図面番号	17 / 26
会社名			
事業者名	徳島県西部総合県民局 県土整備部 三好庁舎		

川側擁壁展開図

S=1:100

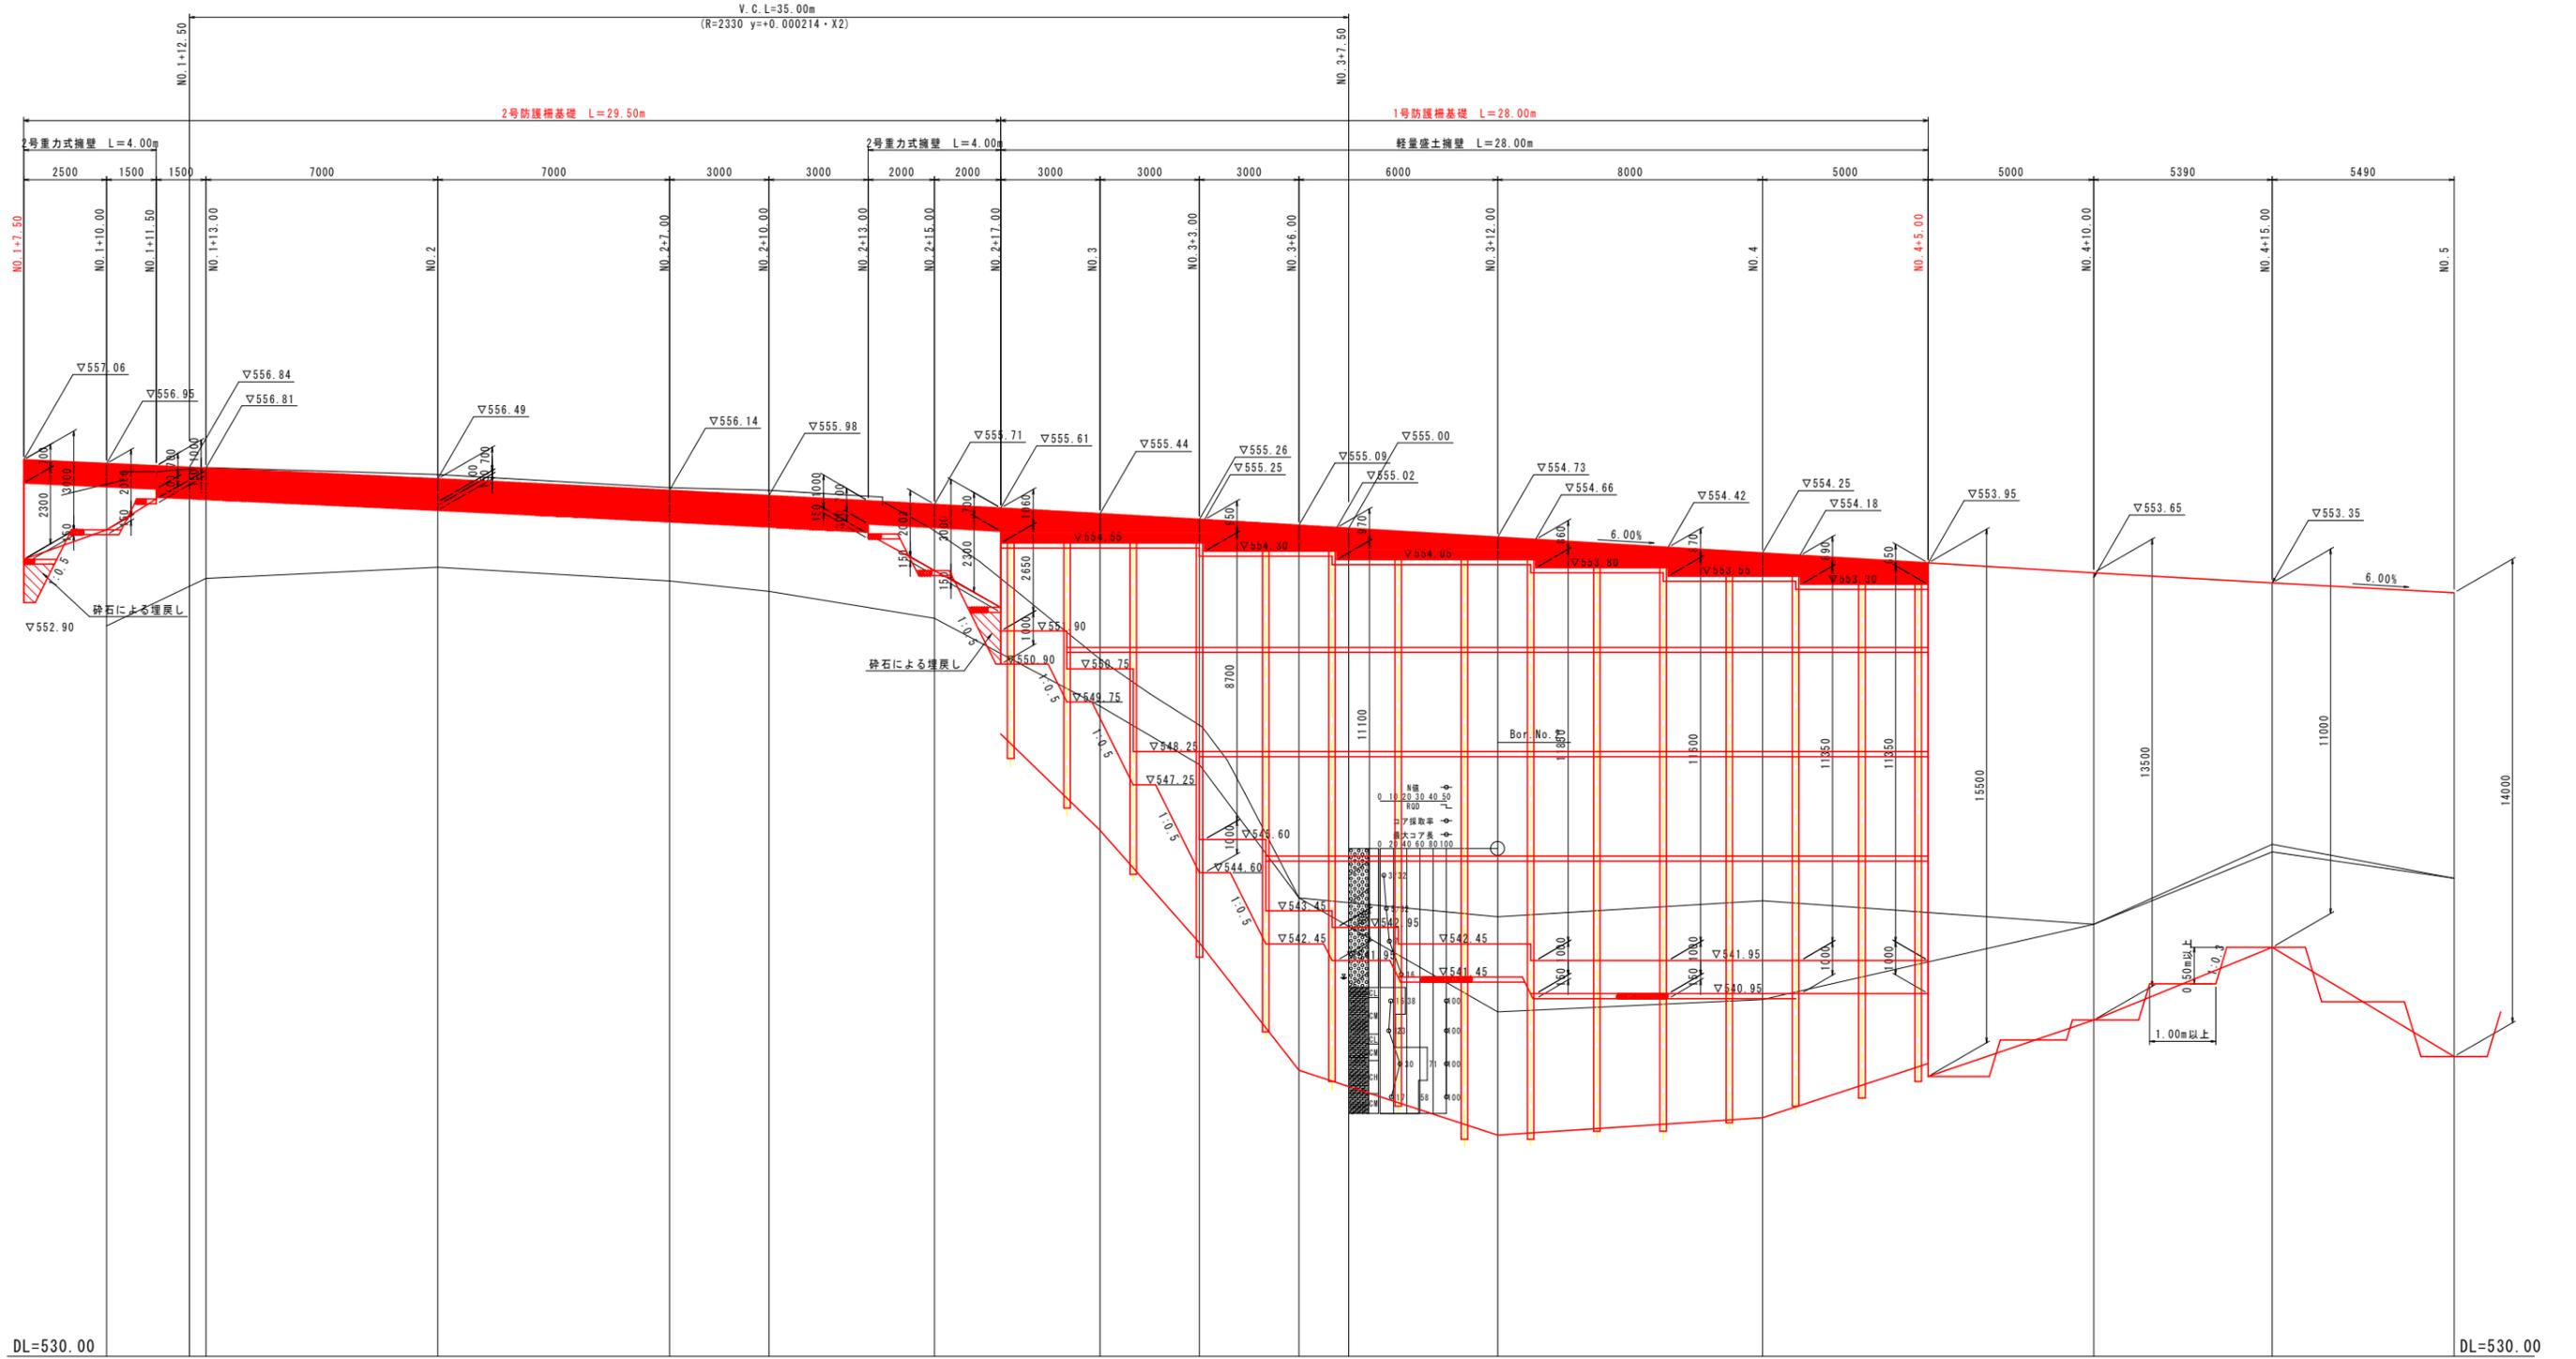


実施設計図面


工事名	R2三土 国道439号 三・東相谷落合 擁壁工事(2)		
路線名等	一般国道 439号		
工事箇所	三好市東相谷山落合(第2分割)		
図面名	川側擁壁展開図		
縮尺	1:100	図面番号	19 / 26
会社名			
事業者名	徳島県西部総合県民局 県土整備部 三好庁舎		

構造図(2/2)


1号山留め擁壁 S=1:60

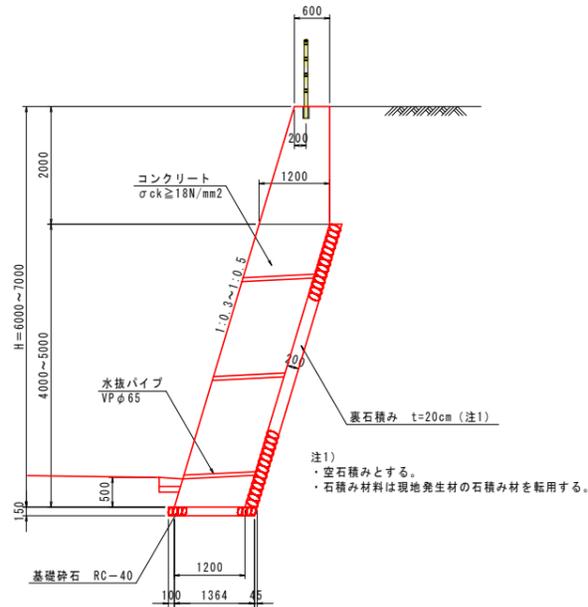


1号防護柵基礎 S=1:30

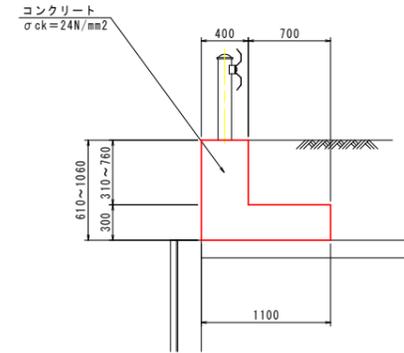


2号防護柵基礎 S=1:30

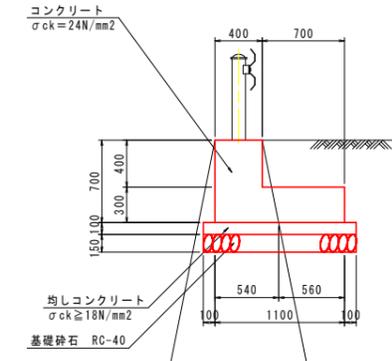

ガードレール S=1:20
(Gr-C-2B)

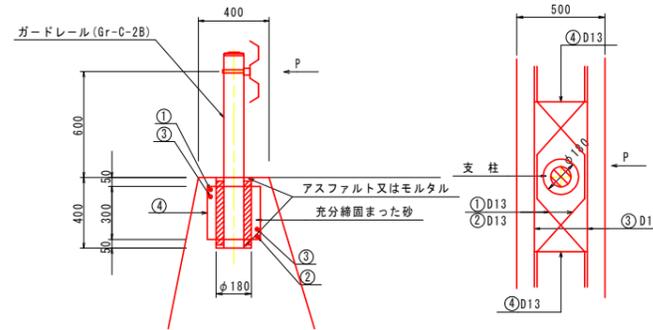

加工図

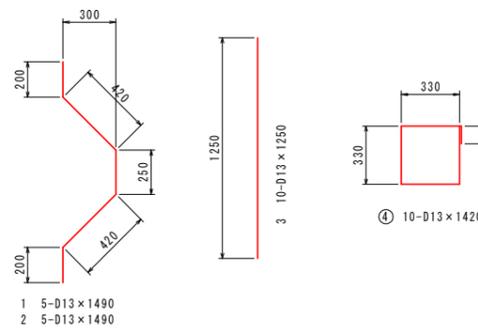

番号	径	長さ	本数	単位重量	重量
①②	D13	1,490 mm	10本	1.483 kg/本	14.8 kg
③	D13	1,250 mm	10本	1.244 kg/本	12.4 kg
④	D13	1,420 mm	10本	1.413 kg/本	14.1 kg
計				D13	41.3 kg


種別	細別	単位	数量
ガードレール	Gr-C-2B	m	10.00
鉄筋	SD345、D13	kg	41.3

単位数量計算表


名称	規格	算式	単位	数量
コンクリート	σck ≥ 24N/mm²	(0.40x0.40+0.30x0.70)x10.00	m³	3.700
型枠	小型構造物	0.70x2x10.00	m²	14.00
均しコンクリート	σck ≥ 18N/mm²	1.30x0.10x10.00	m³	1.300
均しコン型枠		0.10x2x10.00	m²	2.00
砕石基礎	RC-40, t=15cm	1.30x10.00	m²	13.00
基面整正	土 砂	1.30x10.00	m²	13.00
目地材	エラストイト t=20mm	3.700/10.00	m²	0.37

転落防止柵 S=1:30

断面図

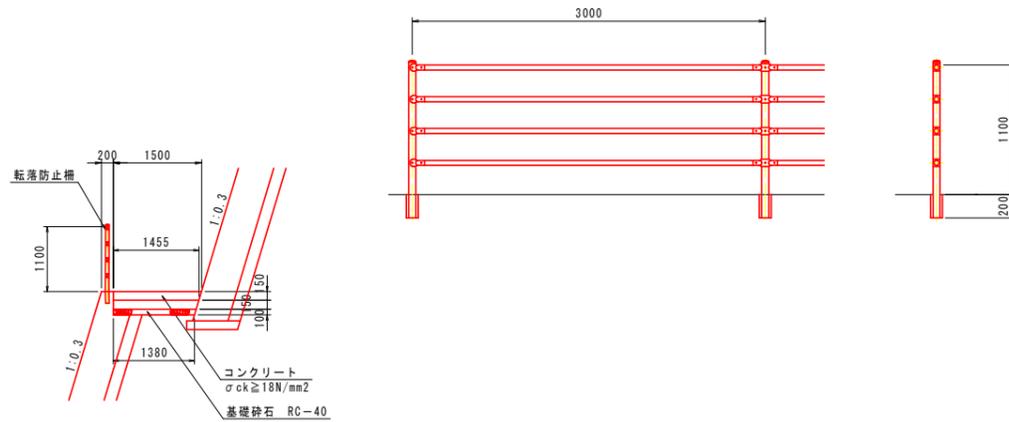


坂路工 S=1:30

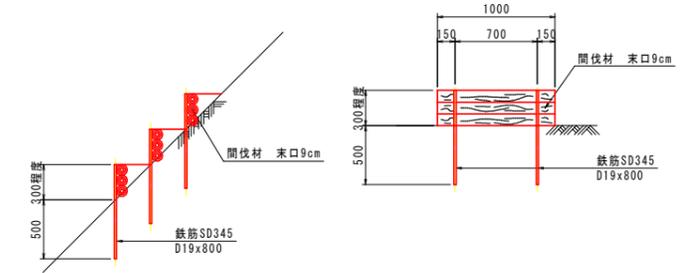

仮舗装構成 S=1:10

仮舗装

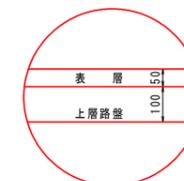

表層: 再生加熱アスファルト混合物 t = 5cm
上層路盤: 粒度調整砕石 t = 10cm

実施設計図面


工事名	R2三土 国道439号 三・東祖谷混合 擁壁工事(2)		
路線名等	一般国道 439号		
工事箇所	三好市東祖谷山落合(第2分割)		
図面名	構造図(2/2)		
縮尺	図示	図面番号	20 / 26
会社名			
事業者名	徳島県西部総合農政局 農土整備部 三好庁舎		

1号防護柵基礎配筋図(5/6)


S=1:30

1号終点側擁壁(第2ブロック)


側面図
(2-2)

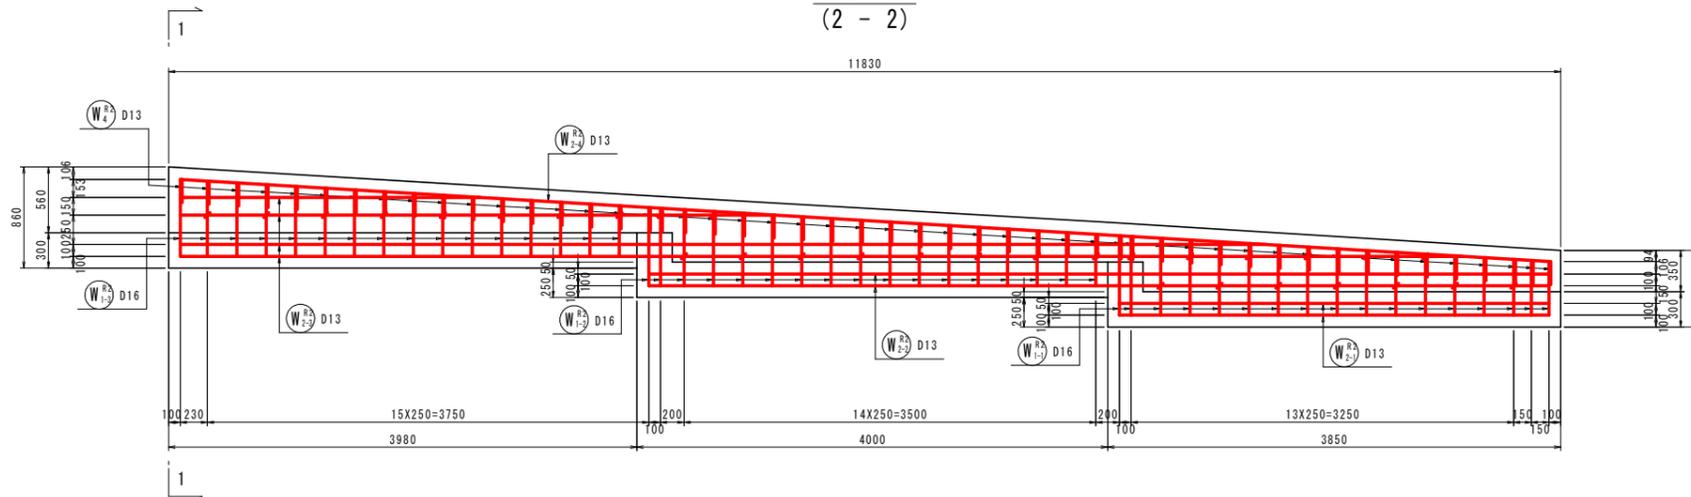


断面図
(1-1)

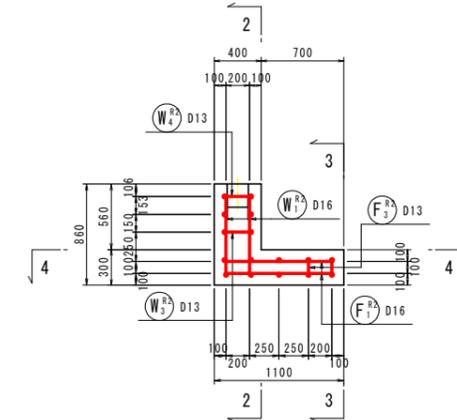



側面図
(3-3)

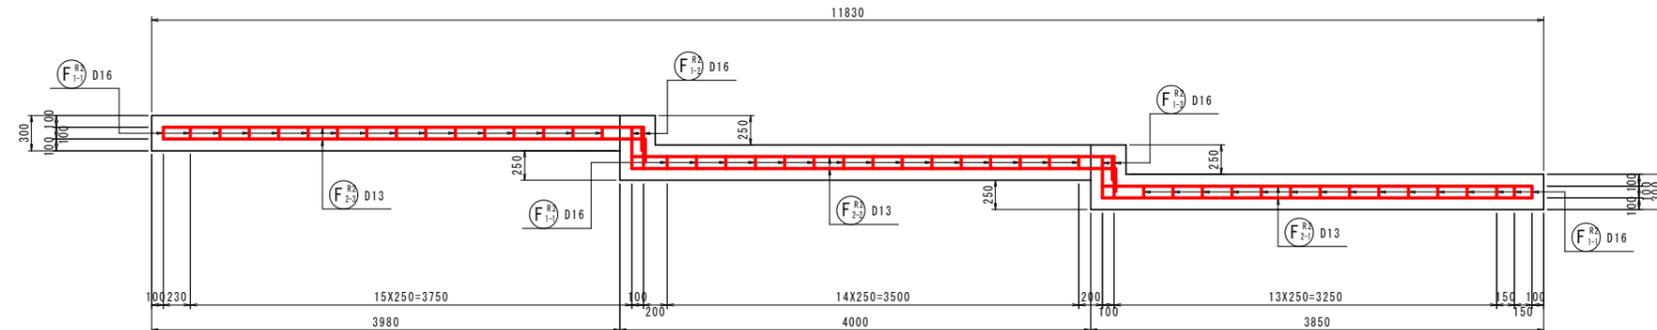

鉄筋組立図 S=1:20

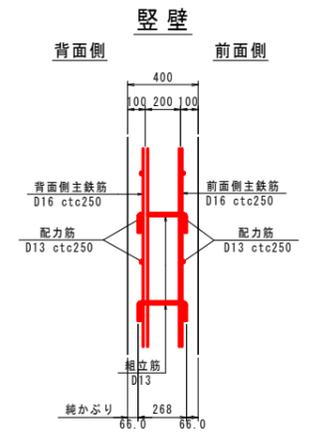

平面図
(4-4)

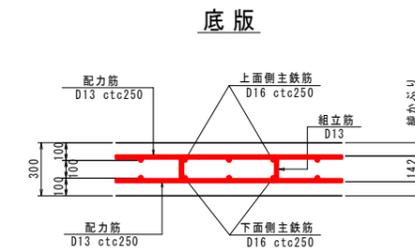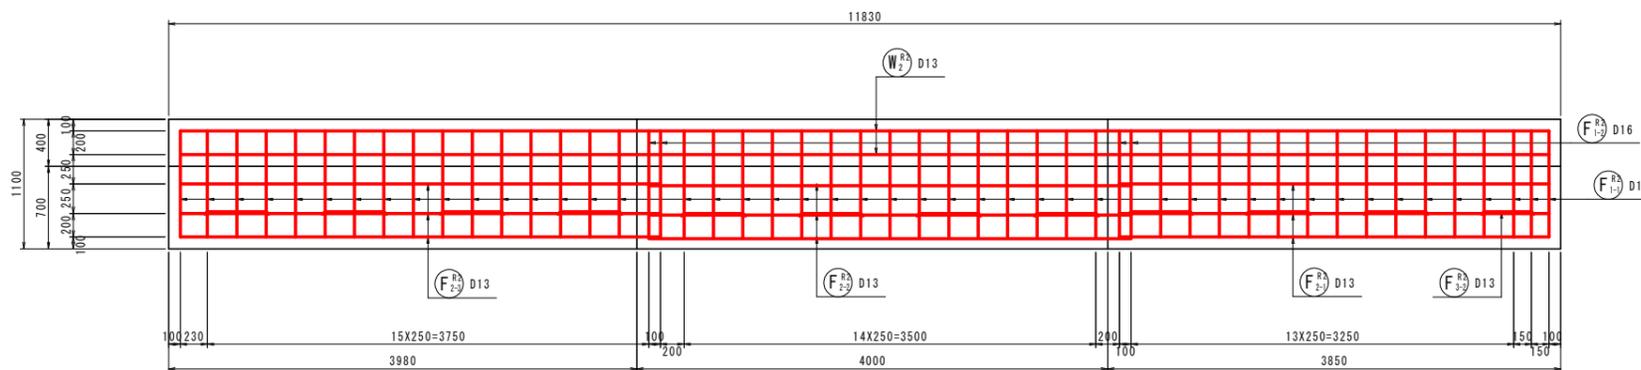


実施設計図面

工事名	R2三土 国道439号 三・東祖谷混合 擁壁工事(2)		
路線名等	一般国道 439号		
工事箇所	三好市東祖谷山混合(第2分割)		
図面名	1号防護柵基礎配筋図(5/6)		
縮尺	1:30	図面番号	22 / 26
会社名			
事業者名	徳島県西部総合県民局 県土整備部 三好庁舎		


1号防護柵基礎配筋図(6/6)

S=1:30

1号終点側擁壁(第1ブロック)

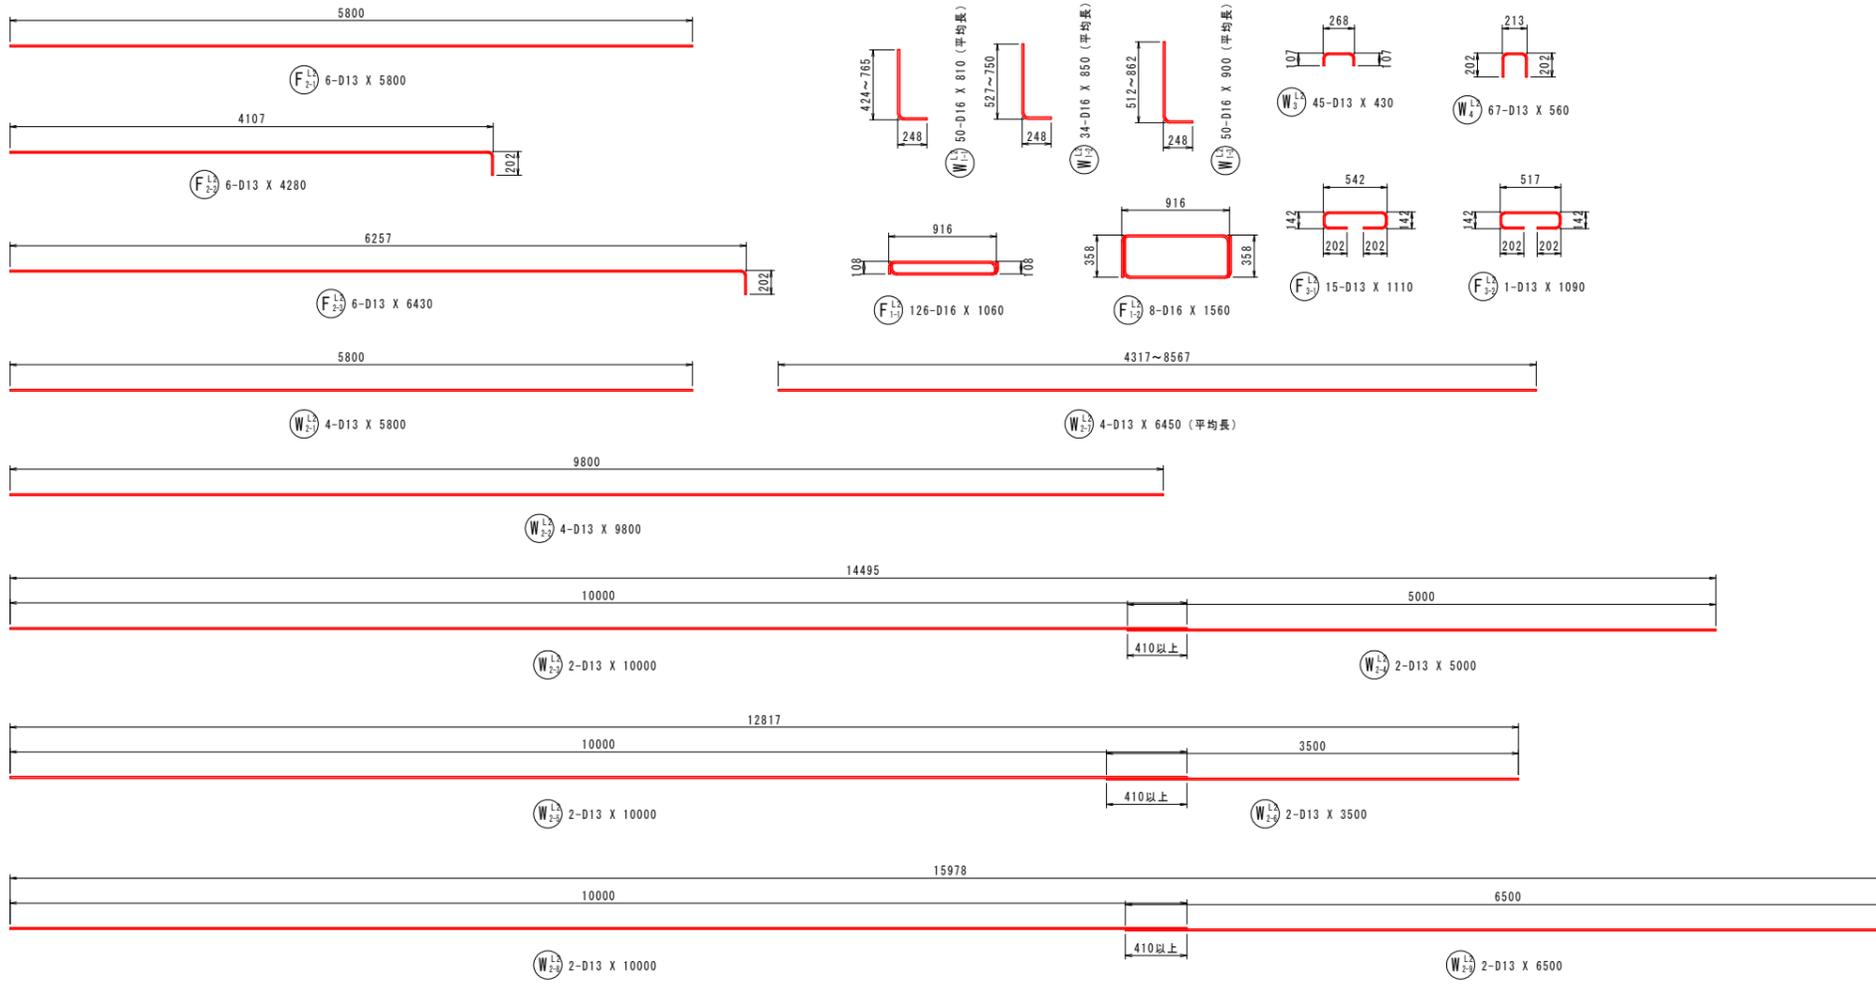

1号終点側擁壁(第2ブロック)

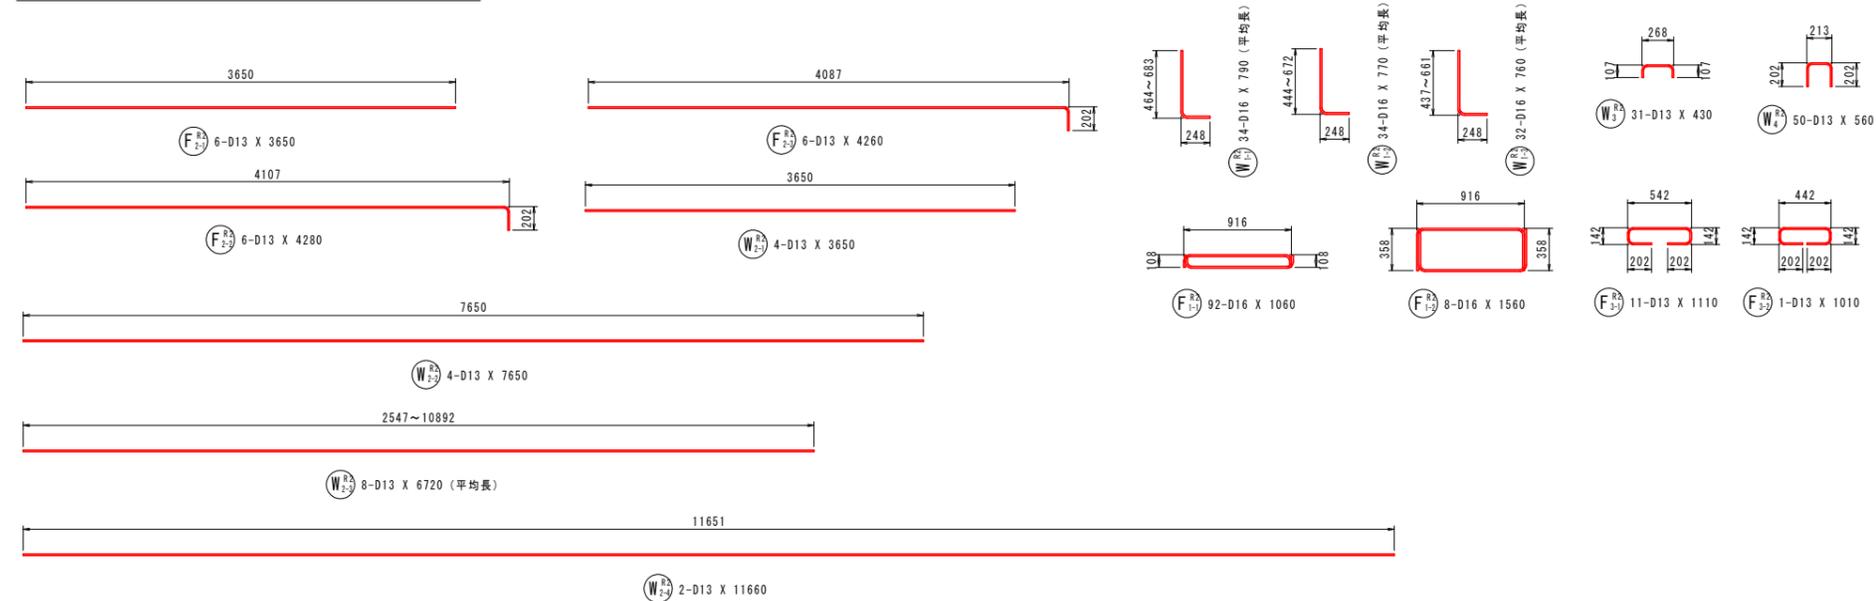

鉄筋質量表 (SD345)

記号	径	長さ	本数	単位質量	一本当り質量	質量	摘要
W ₁₋₁	D16	810	50	1.56	1.26	63	L (平均長)
W ₁₋₂	D16	850	34	1.56	1.33	45	L (平均長)
W ₁₋₃	D16	900	50	1.56	1.40	70	L (平均長)
W ₂₋₁	D13	5800	4	0.995	5.77	23	—
W ₂₋₂	D13	9800	4	0.995	9.75	39	—
W ₂₋₃	D13	10000	2	0.995	9.95	20	—
W ₂₋₄	D13	5000	2	0.995	4.98	10	—
W ₂₋₅	D13	10000	2	0.995	9.95	20	—
W ₂₋₆	D13	3500	2	0.995	3.48	7	—
W ₂₋₇	D13	6450	4	0.995	6.42	26	— (平均長)
W ₂₋₈	D13	10000	2	0.995	9.95	20	—
W ₂₋₉	D13	6500	2	0.995	6.47	13	—
W ₃	D13	430	45	0.995	0.43	19	—
W ₄	D13	560	67	0.995	0.56	38	—
413							
F ₁₋₁	D16	1060	126	1.56	1.65	208	—
F ₁₋₂	D16	1560	8	1.56	2.43	19	—
F ₂₋₁	D13	5800	6	0.995	5.77	35	—
F ₂₋₂	D13	4280	6	0.995	4.26	26	—
F ₂₋₃	D13	6430	6	0.995	6.40	38	—
F ₂₋₄	D13	1110	15	0.995	1.10	17	—
F ₂₋₅	D13	1090	1	0.995	1.08	1	—
344							
合計 D16				405 kg			
D13				352 kg			
総質量				757 kg			

鉄筋質量表 (SD345)

記号	径	長さ	本数	単位質量	一本当り質量	質量	摘要
W ₁₋₁	D16	790	34	1.56	1.23	42	L (平均長)
W ₁₋₂	D16	770	34	1.56	1.20	41	L (平均長)
W ₁₋₃	D16	760	32	1.56	1.19	38	L (平均長)
W ₂₋₁	D13	3650	4	0.995	3.63	15	—
W ₂₋₂	D13	7650	4	0.995	7.61	30	—
W ₂₋₃	D13	6720	8	0.995	6.69	54	— (平均長)
W ₂₋₄	D13	11660	2	0.995	11.60	23	—
W ₃	D13	430	31	0.995	0.43	13	—
W ₄	D13	560	50	0.995	0.56	28	—
284							
F ₁₋₁	D16	1060	92	1.56	1.65	152	—
F ₁₋₂	D16	1560	8	1.56	2.43	19	—
F ₂₋₁	D13	3650	6	0.995	3.63	22	—
F ₂₋₂	D13	4280	6	0.995	4.26	26	—
F ₂₋₃	D13	4260	6	0.995	4.24	25	—
F ₂₋₄	D13	1110	11	0.995	1.10	12	—
F ₂₋₅	D13	1010	1	0.995	1.00	1	—
257							
合計 D16				292 kg			
D13				249 kg			
総質量				541 kg			

実施設計図面


工事名	R2三土 国道439号 三・東祖谷混合 擁壁工事(2)		
路線名等	一般国道 439号		
工事箇所	三好市東祖谷山混合 (第2分割)		
図面名	1号防護柵基礎配筋図(6/6)		
縮尺	1:30	図面番号	23 / 26
会社名			
事業者名	徳島県西部総合農政局 農土整備部 三好庁舎		

2号防護柵基礎配筋図(1/2)




S=1:30

第1・第2ブロック


側面図
(2-2)

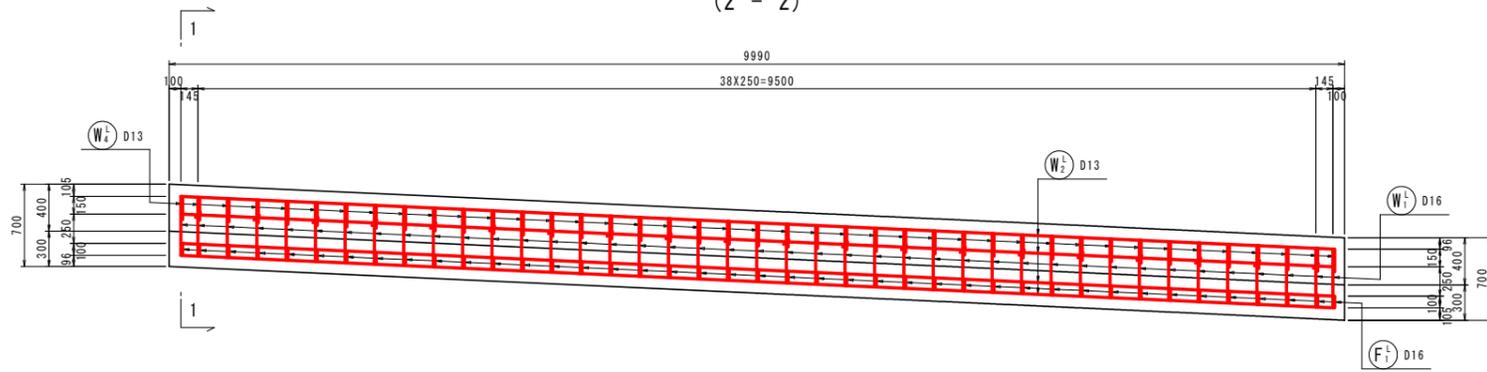

平面図
(3-3)

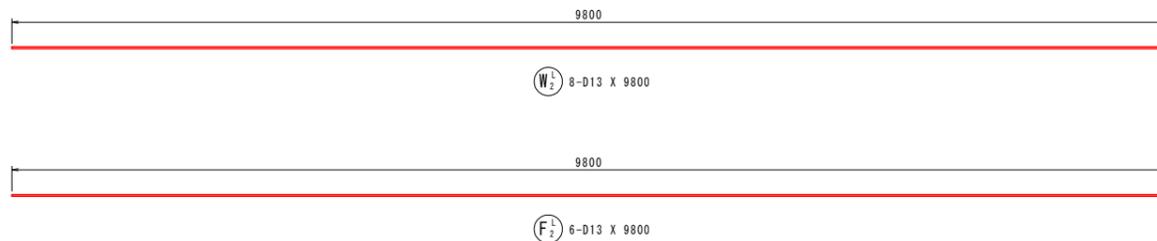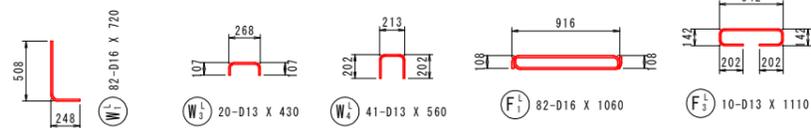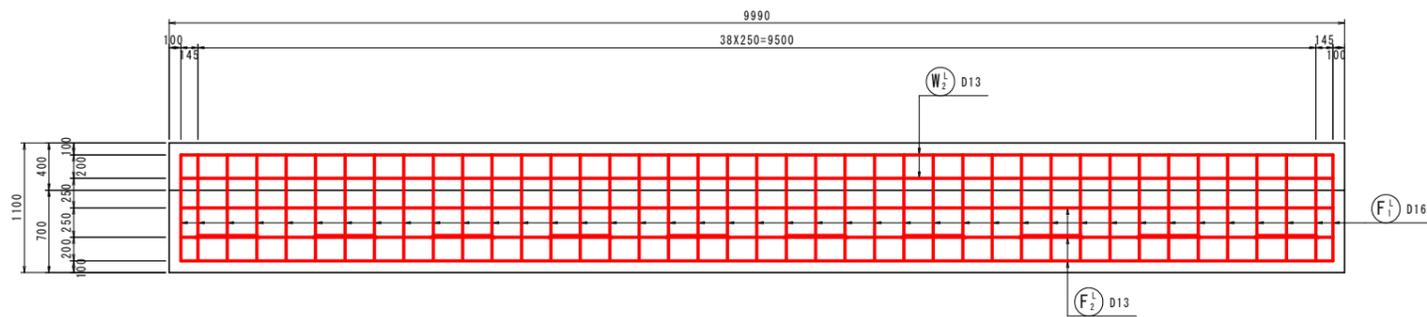


断面図
(1-1)

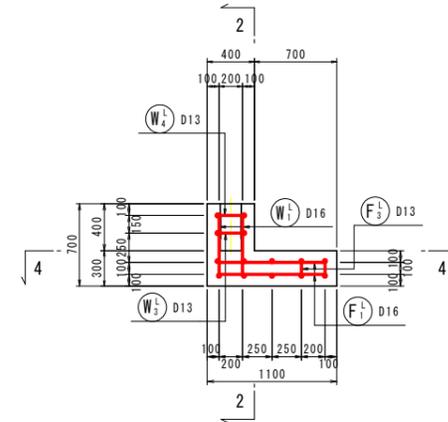


鉄筋組立図 S=1:20

壁
背面側 前面側

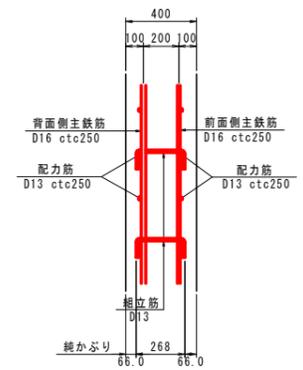

底板

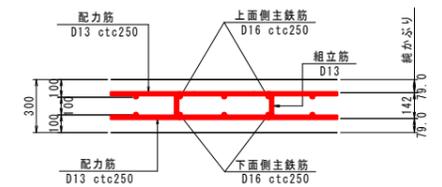

鉄筋質量表 (SD345)



記号	径	長さ	本数	単位質量	一本当り質量	質量	摘要
W ¹ / ₂	D16	720	82	1.56	1.12	92	L
W ² / ₂	D13	9800	8	0.995	9.75	78	—
W ³ / ₂	D13	430	20	0.995	0.43	9	U
W ⁴ / ₂	D13	560	41	0.995	0.56	23	U
202							
F ¹ / ₂	D16	1060	82	1.56	1.65	135	—
F ² / ₂	D13	9800	6	0.995	9.75	59	—
F ³ / ₂	D13	1110	10	0.995	1.10	11	—
205							
					1ヶ所当たり	2ヶ所当たり	
合計 D16				227 kg	454 kg		
D13				180 kg	360 kg		
総質量				407 kg	814 kg		

実施設計図面

工事名	R2三土 国道439号 三・東祖谷混合 擁壁工事(2)		
路線名等	一般国道 439号		
工事箇所	三好市東祖谷山混合(第2分割)		
図面名	2号防護柵基礎配筋図(1/2)		
縮尺	1:30	図面番号	24 / 26
会社名			
事業者名	徳島県西部総合県民局 県土整備部 三好庁舎		

山側擁壁展開図

S=1:100

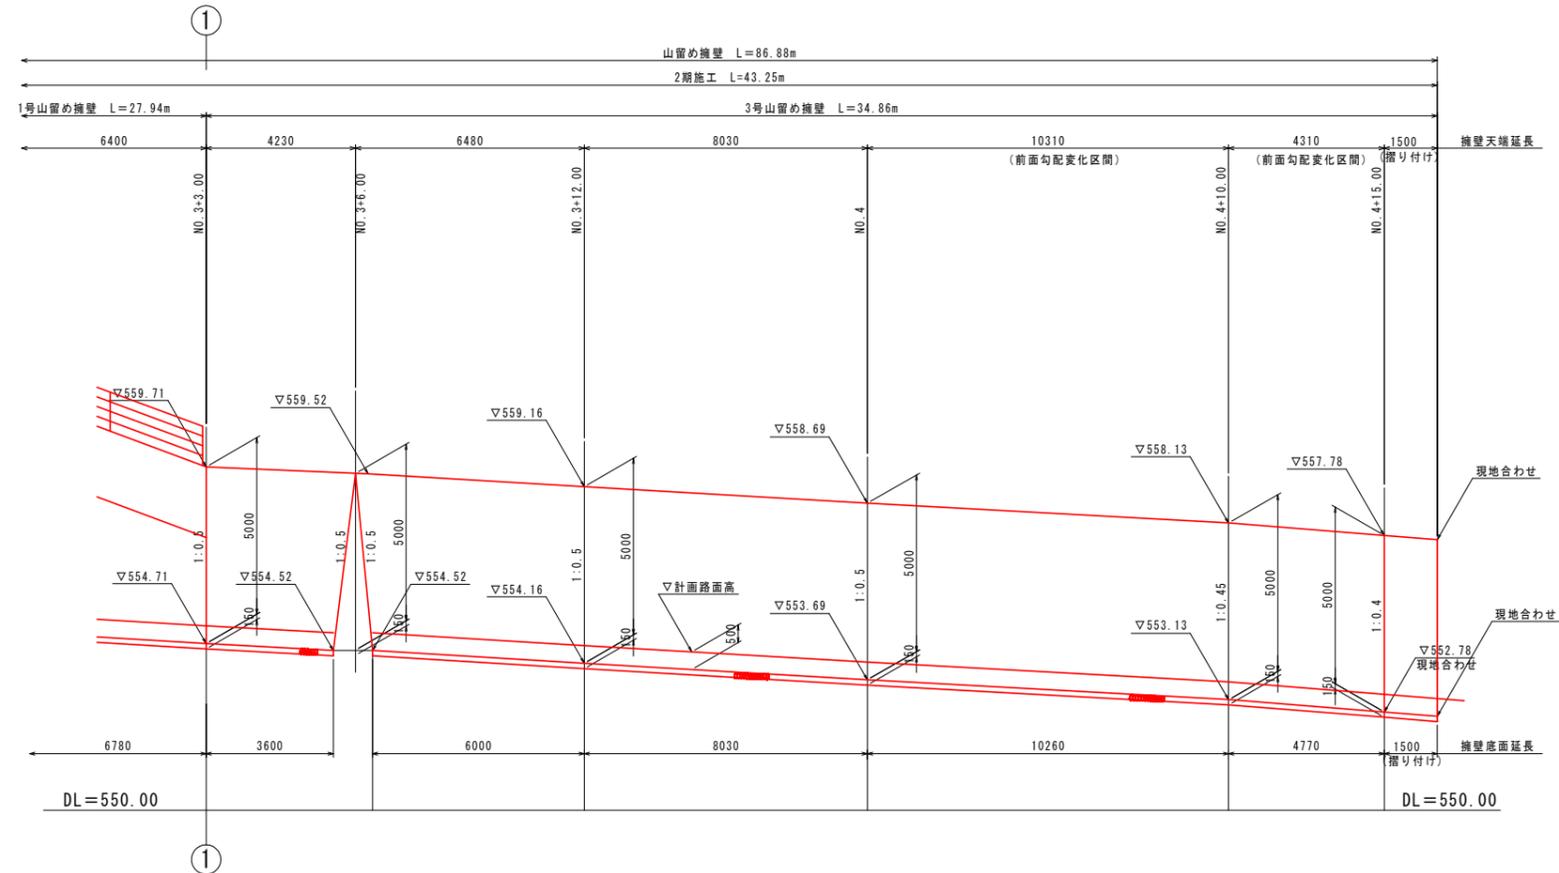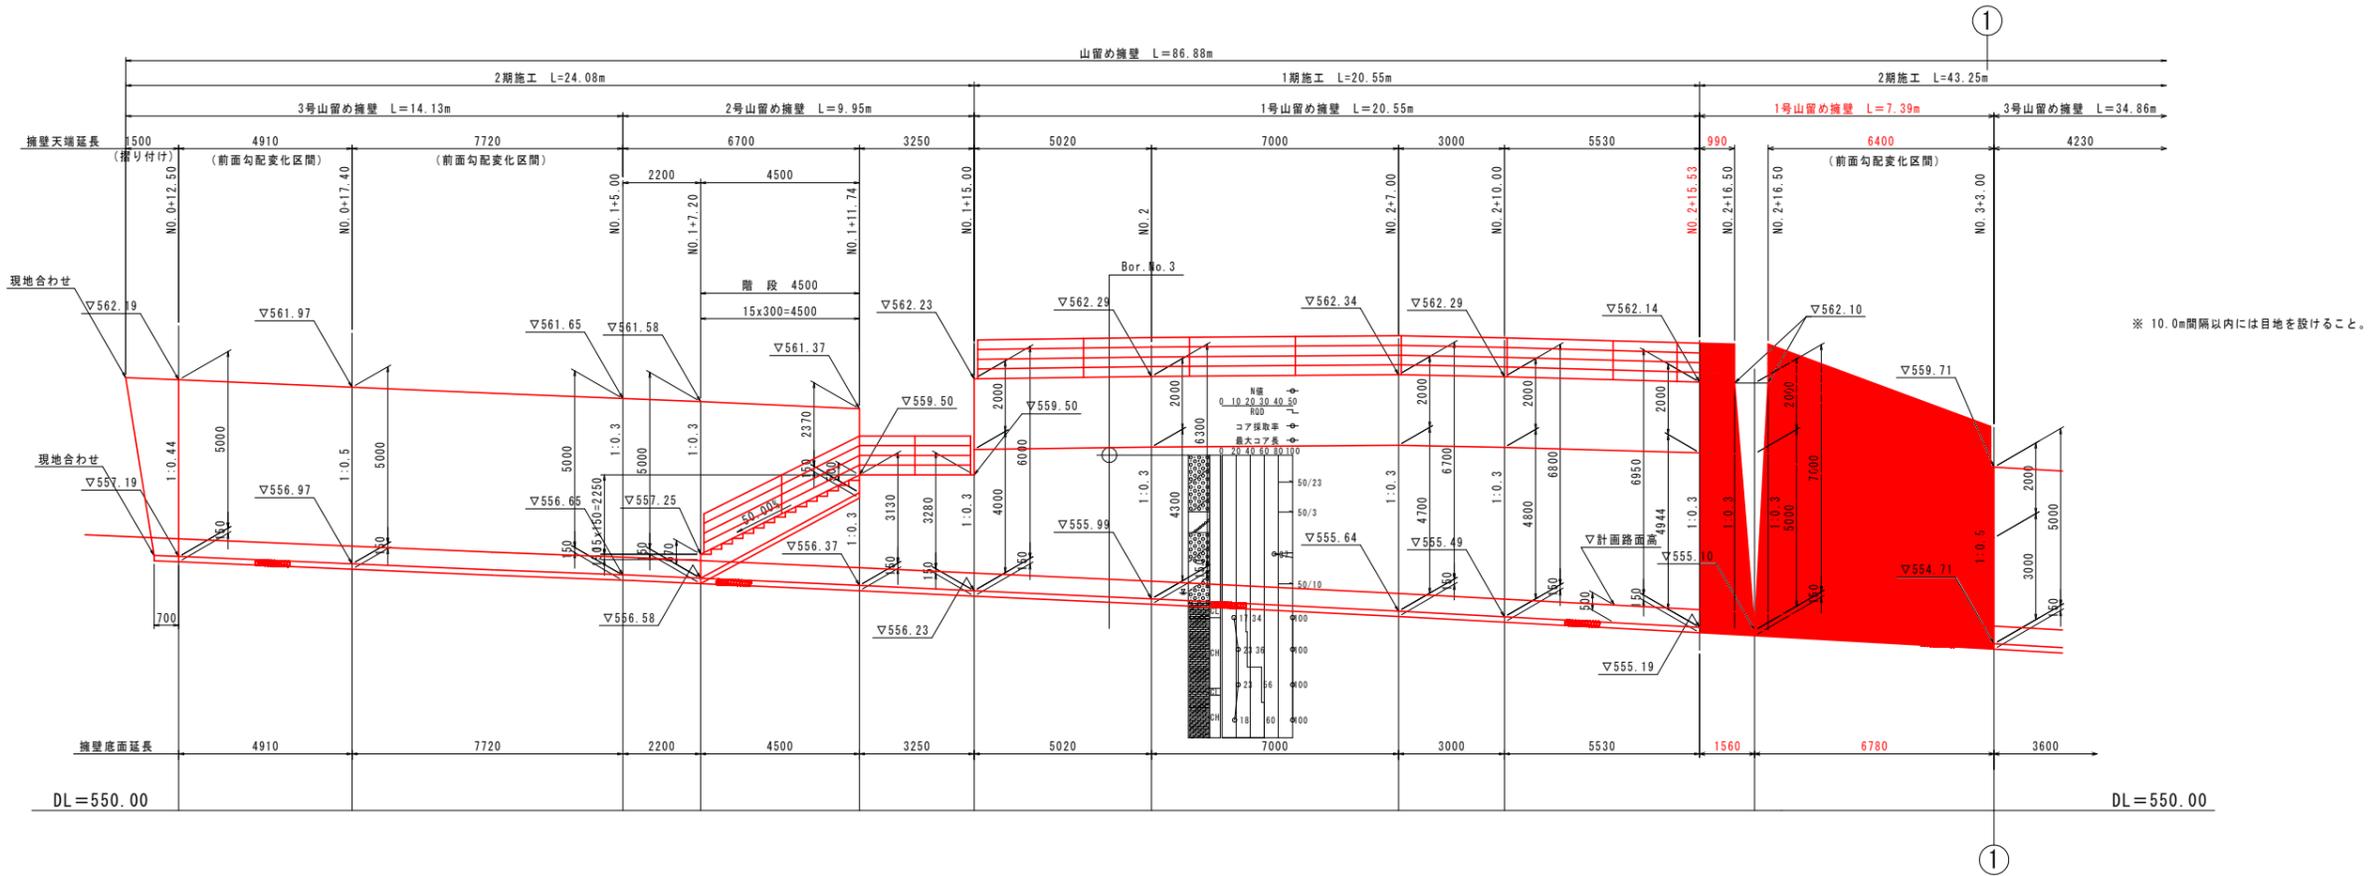

実施設計図面


工事名	R2三土 国道439号 三・東祖谷混合 擁壁工事(2)		
路線名等	一般国道 439号		
工事箇所	三好市東祖谷山混合(第2分割)		
図面名	山側擁壁展開図		
縮尺	1:100	図面番号	25 / 26
会社名			
事業者名	徳島県西部総合農民局 農土整備部 三好庁舎		

2号防護柵基礎配筋図(2/2)



S=1:30

第3ブロック


側面図
(2-2)

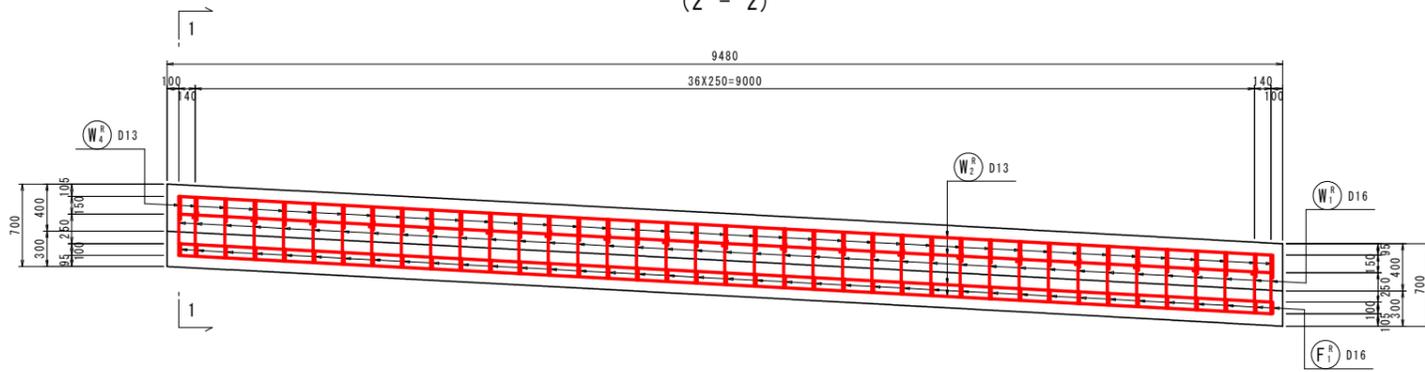

平面図
(3-3)

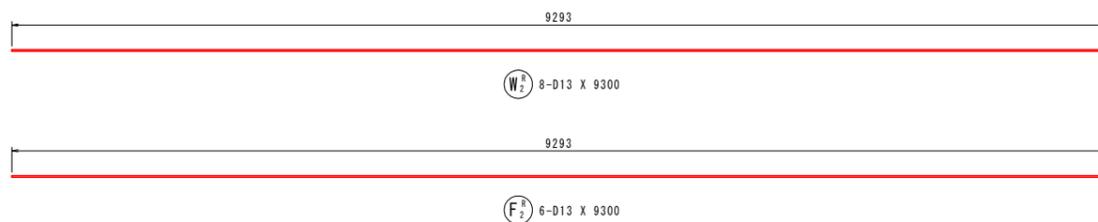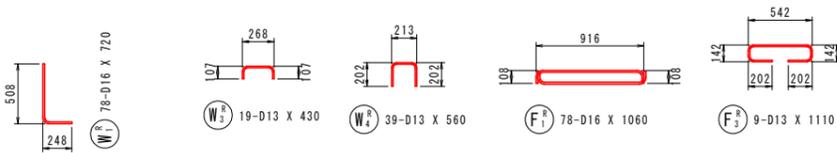


断面図
(1-1)

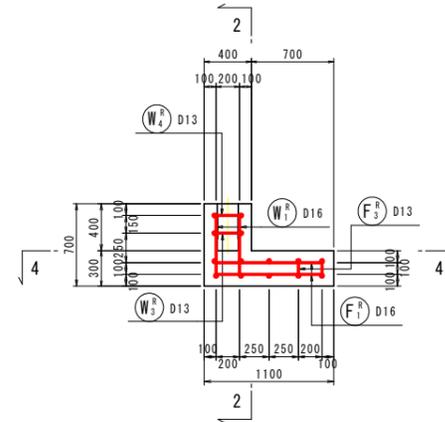


鉄筋組立図 S=1:20

縦壁
背面側 前面側

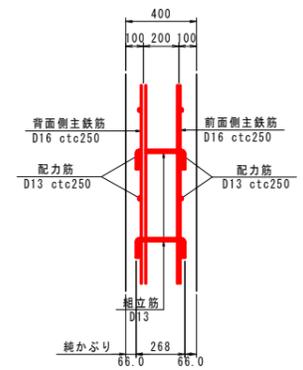

底板

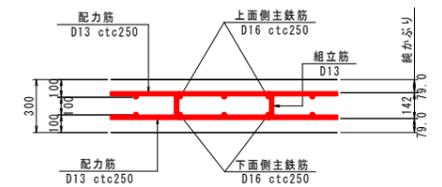

鉄筋質量表(SD345)

記号	径	長さ	本数	単位質量	一本当り質量	質量	摘要
W ^R ₁	D16	720	78	1.56	1.12	87	L
W ^R ₂	D13	9300	8	0.995	9.25	74	—
W ^R ₃	D13	430	19	0.995	0.43	8	—
W ^R ₄	D13	560	39	0.995	0.56	22	—
191							
F ^R ₁	D16	1060	78	1.56	1.65	129	—
F ^R ₂	D13	9300	6	0.995	9.25	56	—
F ^R ₃	D13	1110	9	0.995	1.10	10	—
195							
合計 D16				216 kg			
D13				170 kg			
総質量				386 kg			

実施設計図面

工事名	R2三土 国道439号 三・東祖谷混合 擁壁工事 (2)		
路線名等	一般国道 439号		
工事箇所	三好市東祖谷山混合 (第2分割)		
図面名	2号防護柵基礎配筋図(2/2)		
縮尺	1:30	図面番号	26 / 26
会社名			
事業者名	徳島県西部総合県民局 県土整備部 三好庁舎		